

MINISTERIO DE LA PRESIDENCIA DIRECCION DE ASISTENCIA SOCIAL

DEPARTAMENTO DE FORMULACION Y EVALUACION DE PROYECTOS

PROYECTO No. 61180

"MEJORAS AL PARQUE RECREATIVO EN FINCA 60"

COMUNIDAD DE FINCA 60
CORREGIMIENTO DE CHANGUINOLA
DISTRITO DE CHANGUINOLA
PROVINCIA DE BOCAS DEL TORO

DICIEMBRE 2021



EVALUACION DE PROYECTOS

TERMINOS DE REFERENCIA



ALCANCE DE TRABAJO

PROYECTO No. 61180

"CONSTRUCCION DE PARQUE EN FINCA 60"

CORREGIMIENTO DE CHANGUINOLA/ DISTRITO DE CHANGUINOLA/PROVINCIA DE BOCAS DEL TORO

OBJETIVO GENERALES

El Proyecto consiste en la **CONSTRUCCION DE PARQUE EN FINCA 60**, Corregimiento de Changuinola, Distrito de Changuinola, Provincia de Bocas del Toro.

ALCANCE DE TRABAJO

Los trabajos comprenden fundamentalmente los siguientes aspectos:

1. Actividades Preliminar

- 1.1. Letrero Tipo I (1.20 x 2.40), Metal.
- 1.2. Placa de Marmolina 12" x 17", Crema, Logos Grav. Azul.
- 1.3. Monolito para Placa de Marmolina 12" x 17".
- 1.4. Caseta de Construcción de 2.40 x 2.40 m.
- 1.5. Siembra de Arbustos o Arboles a 3' de altura.

2. DEMOLICIÓN DE ESTRUCTURAS EXISTENTES. (Ver Planos).

- 2.1. El trabajo requerido en esta sección consiste en el suministro de toda la mano de obra, materiales, equipo, herramientas, transporte y otros medios necesarios para llevar a cabo en su totalidad los trabajos de DEMOLICION DE ESTRUCTURAS EXISTENTES Actividades a realizar:
 - 2.1.1. Demolición de piso de vereda existente, L:252.38.00mts, ancho: 2.00mts

3. CONSTRUCCIÓN DE ESTRUCTURAS. (Ver Planos).

- 3.1. El trabajo requerido en esta sección consiste en el suministro de la mano de obra, materiales, equipo, herramientas, transporte y otros medios necesarios para llevar a cabo en su totalidad los trabajos de CONSTRUCCION DE ESTRUCTURAS. Actividades a realizar:
 - 3.1.1. Construcción de vereda de concreto estampado, Esp: 0.10mts

4. CONSTRUCCIÓN DE ÁREA DE JUEGOS INFANTILES. (Ver Planos).

- 4.1. El trabajo requerido en esta sección consiste en el suministro de la mano de obra, materiales, equipo, herramientas, transporte y otros medios necesarios para llevar a cabo en su totalidad los trabajos de CONSTRUCCIÓN DE AREA DE JUEGOS INFANTILES. Actividades a realizar:
 - 4.1.1. Cimiento corrido
 - 4.1.2. Bloques de 4", rellenos, 2 hiladas
 - 4.1.3. Colocación de grava, esp: 0.10mts
 - 4.1.4. Colocación de pavimento deportivo
 - 4.1.5. Colocación de juegos infantiles (2 columpios y 1 surra surra)

5. CONSTRUCCIÓN DE PÉRGOLA DE 10.05M X 10.05M. (Ver Planos).

- 5.1. El trabajo requerido en esta sección consiste en el suministro de toda la mano de obra, materiales, equipo, herramientas, transporte y otros medios necesarios para llevar a cabo en su totalidad los trabajos de CONSTRUCCIÓN DE PÉRGOLA. Actividades a realizar:
 - 5.1.1. Excavación de zapata
 - 5.1.2. Zapatas de 1.15m x 1.15m x 0.30m, acero #5 @ 0.20m A/D
 - **5.1.3.** Pedestal de 0.30m x 0.30m, acero 4#5, estribos #3, plato de acero de 12" x 12" x ½", 4 pernos de 5/8" ASTM, F1554 grado 40
 - **5.1.4.** Viga Sísmica de 0.25m x 0.25m
 - 5.1.5. Suministro e instalación de tubos de acero HSS 4" x 4" x ¼", H: 4.12m
 - **5.1.6.** Piso de concreto 4,000 lbs/pulg2, acero #4 @ 0.30m C.A.C. en A/D, esp:0.10m
 - 5.1.7. Piso cerámico anti resbalante de alto tráfico, esp: 0.10m
 - 5.1.8. Suministro e instalación de vigas WF 6x25
 - **5.1.9.** Suministro e instalación de carriolas doble de acero galvanizado #16 de 2x6", esp: 0.61 C.A.C.
 - 5.1.10. Cubierta de techo de policarbonato, 8mm color blanco ópalo
 - **5.1.11.** Suministro e instalación de medias cañas
 - **5.1.12.** Pintura anticorrosiva de alta resistencia (3 manos), (minio rojo + minio de aluminio + pintura de estructura)

6. CONSTRUCCIÓN DE CERCA. (Ver Planos).

- 6.1. El trabajo requerido en esta sección consiste en el suministro de toda la mano de obra, materiales, equipo, herramientas, transporte y otros medios necesarios para llevar a cabo en su totalidad los trabajos de CONSTRUCCIÓN DE CERCA. Actividades a realizar:
 - 6.1.1. Cimiento corrido de 0.50m x 0.50m, concreto de 3,000 lbs/plg2, C/R
 - 6.1.2. Base de bloques 4" rellenos C/R, H: 1.55m
 - **6.1.3.** Banda de concreto de 0.10 x 0.10 m, 2 # 4 h, estribos # 3 a 0.25 m
 - **6.1.4.** Tubos de acero 2" galvanizados, h = 1.30 m, plato de 4" x 4" x 3/8", anclaje de acero # 4, soldada

DEPARTAMENTO DE FORMULACION Y EVALUACION DE PROYECTOS

7. AREA DE PARQUE. (Ver Planos).

- 7.1. El trabajo requerido en esta sección consiste en el suministro de toda la mano de obra, materiales, equipo, herramientas, transporte y otros medios necesarios para llevar a cabo en su totalidad los trabajos de AREA DE PARQUE. Actividades a realizar:
 - **7.1.1.** Suministro e instalación de medias cañas
 - **7.1.2.** Suministro e instalación de banca de hierro/madera para parque

8. ELECTRICIDAD. (Ver Planos).

- **8.1.** El trabajo requerido en esta sección consiste en el suministro de toda la mano de obra, materiales, equipo, herramientas, transporte y otros medios necesarios para llevar a cabo en su totalidad los trabajos de **ELECTRICIDAD**. Actividades a realizar:
 - **8.1.1.** construcción de tapia para medidor de 1.00m x 1.70m, techo losa, p/colocar c. medidor, c/piso
 - **8.1.2.** Suministro e instalación de panel de distribución de ocho (8) circuitos, con barra 125 amp. y cuatro (4) breakers de 20 amp., completo.
 - **8.1.3.** Suministro e instalación de caja de medidor de 200 amp, y caja de i. p. con breaker de 60 amp., incluye: tuberías, tipo de entrada, alambrado, accesorios, completa
 - **8.1.4.** Suministro e instalación de lámparas de farol colgante con luz blanca tipo led, incluye: tubería, alambrado, cajillas, completa
 - **8.1.5.** Suministro e instalación de toma corrientes de 110 v/15 amp, incluye: cajillas, alambrado, tuberías, completo.
 - **8.1.6.** Suministro e instalación de interruptores de 110 v/15 amp., incluye: alambrado, tubería, cajilla, completos
 - **8.1.7.** Suministro e instalación de faroles de 2.00 a 2.50 m de metal anonizado con luz blanca, tipo led de 100 watts, incluye: tubería, alambrado, completo.
 - **8.1.8.** Suministro e instalación de cajas de paso 6" x 6" de metal con tapa
 - **8.1.9.** Construcción de viga ducto de 20 x 20 cm. de concreto, incluye: tubería y alambrado, completa. Para los faroles
 - **8.1.10.** Construcción de viga ducto de 20 x 20 cm. de concreto, incluye: tubería y alambrado, completa. De la tapia al poste
 - **8.1.11.** construcción de caja de paso de 0.50 x 0.50 x 0.50 m, de concreto con tapa removible

9. GAZEBO EXISTENTE. (Ver Planos).

9.1. El trabajo requerido en esta sección consiste en el suministro de toda la mano de obra, materiales, equipo, herramientas, transporte y otros medios necesarios

PROYECTO # 61180 PE_ 225

para llevar a cabo en su totalidad los trabajos de GAZEBO EXISTENTE. Actividades a realizar:

- 9.1.1. Pintura vinil (base + 2 ultima)
- 9.1.2. Piso cerámico anti resbalante de alto tráfico, esp. = 0.10 m

CONSIDERACIONES ADMINISTRATIVAS

- 10. Presentar Cronograma de ejecución (Al momento de Orden de Proceder)
- **11.El Contratista tendrá cinco (5) días calendario** a partir de la Orden de Proceder para la colocación del Letrero del Proyecto, según el punto 1, 6, y 9 de este Alcance de Trabajo.
- 12. El Contratista deberá visitar el sitio de la obra, quince (15) días antes del acto publico de licitación del proyecto con la finalidad de inspeccionar el sitio de la obra, los datos relativos al proyecto.

CONSIDERACIONES DE IMPUESTOS

- 13.El Contratista deberá incluir en su propuesta, el trámite de aprobación de planos y pago de los IMPUESTO MUNICIPALES DE CONSTRUCCION.
- 14.El Contratista deberá incluir en su propuesta el ITBMS, TASAS Y GRAVAMENES, (Solo Será llenado por personas naturales o jurídicas establecidas en la Ley 61 de diciembre 2002); que sean requeridos por Ley en la República de Panamá.

NOTAS:

- Las Especificaciones Técnicas del Pliego de Cargo, son generales, por lo tanto, el Contratista utilizara de las mismas, los conceptos que le competen a su proyecto y contemplado en los planos.
- El Plan de Propuesta, es solo un apoyo de carácter informativo de los Planos Básicos o Típicos, Alcance de Trabajo y las Especificaciones Técnicas.

ORDEN DE PRIORIDAD

Orden de prioridad, es el siguiente:

- Planos.
- Visita al sitio de la obra.


TIEMPO DE ENTREGA: CIENTO CINCUENTA (120) DIAS CALENDARIO A PARTIR DE LA ORDEN DE PROCEDER.


LA DIRECCION DE ASISTENCIA SOCIAL, no reconocerá ninguna extra, por falta de conocimiento de los alcances de la obra, negligencia u omisión; cometidos por el proponente, al no inspeccionar el sitio de la obra y no verificar los datos relativos al proyecto cotizado, antes o después de esta. El proponente, debe contemplar el suministro de todos los materiales, herramientas, accesorios, equipo, transporte, mano de obra correspondiente; y cualquier otro detalle renglón o cosa necesaria para la realización completa y cabal de los trabajos descritos en el alcance de la obra.


DEPARTAMENTO DE FORMULACION Y EVALUACION DE PROYECTOS


PLANOS Y DETALLES


PE: 223

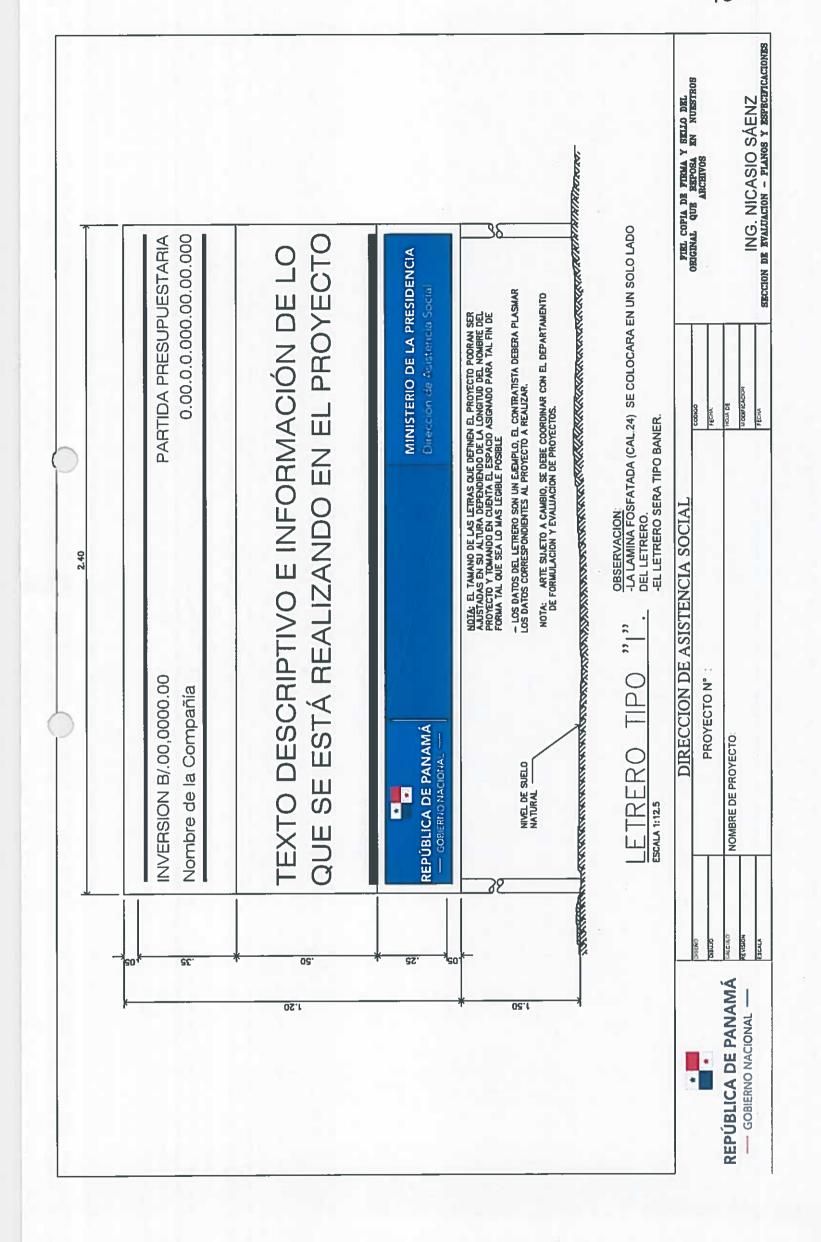


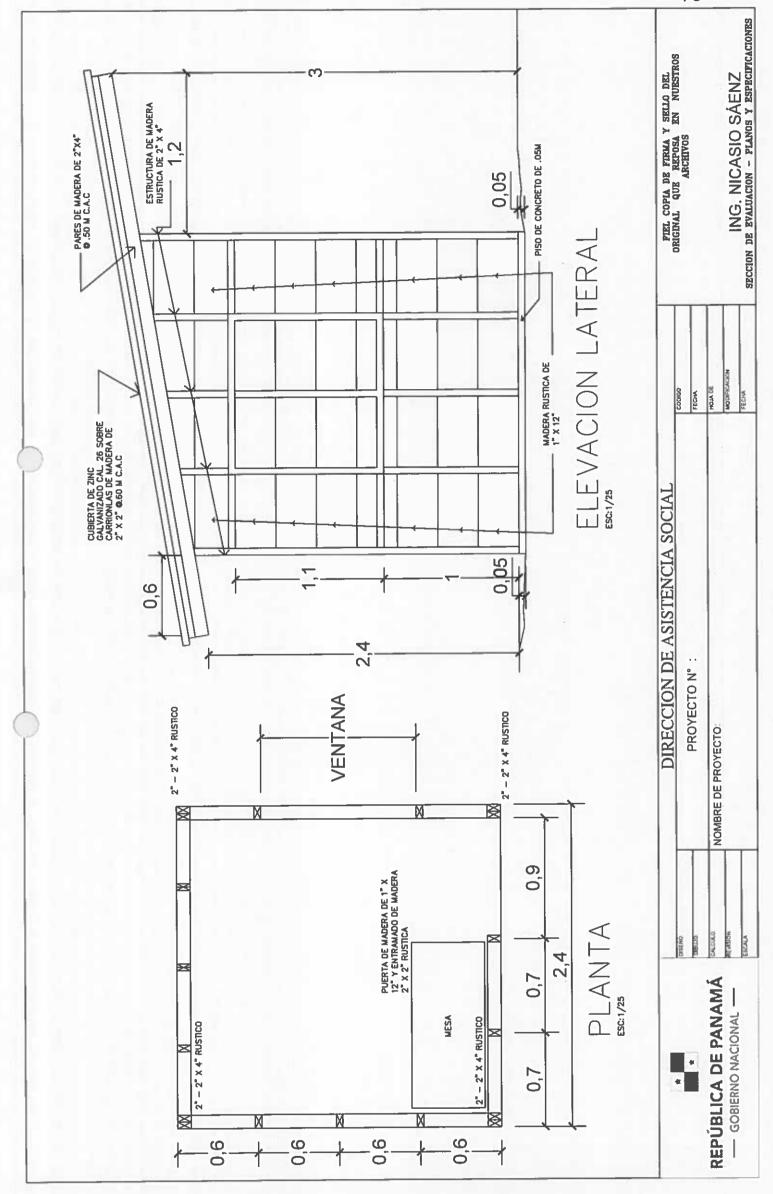


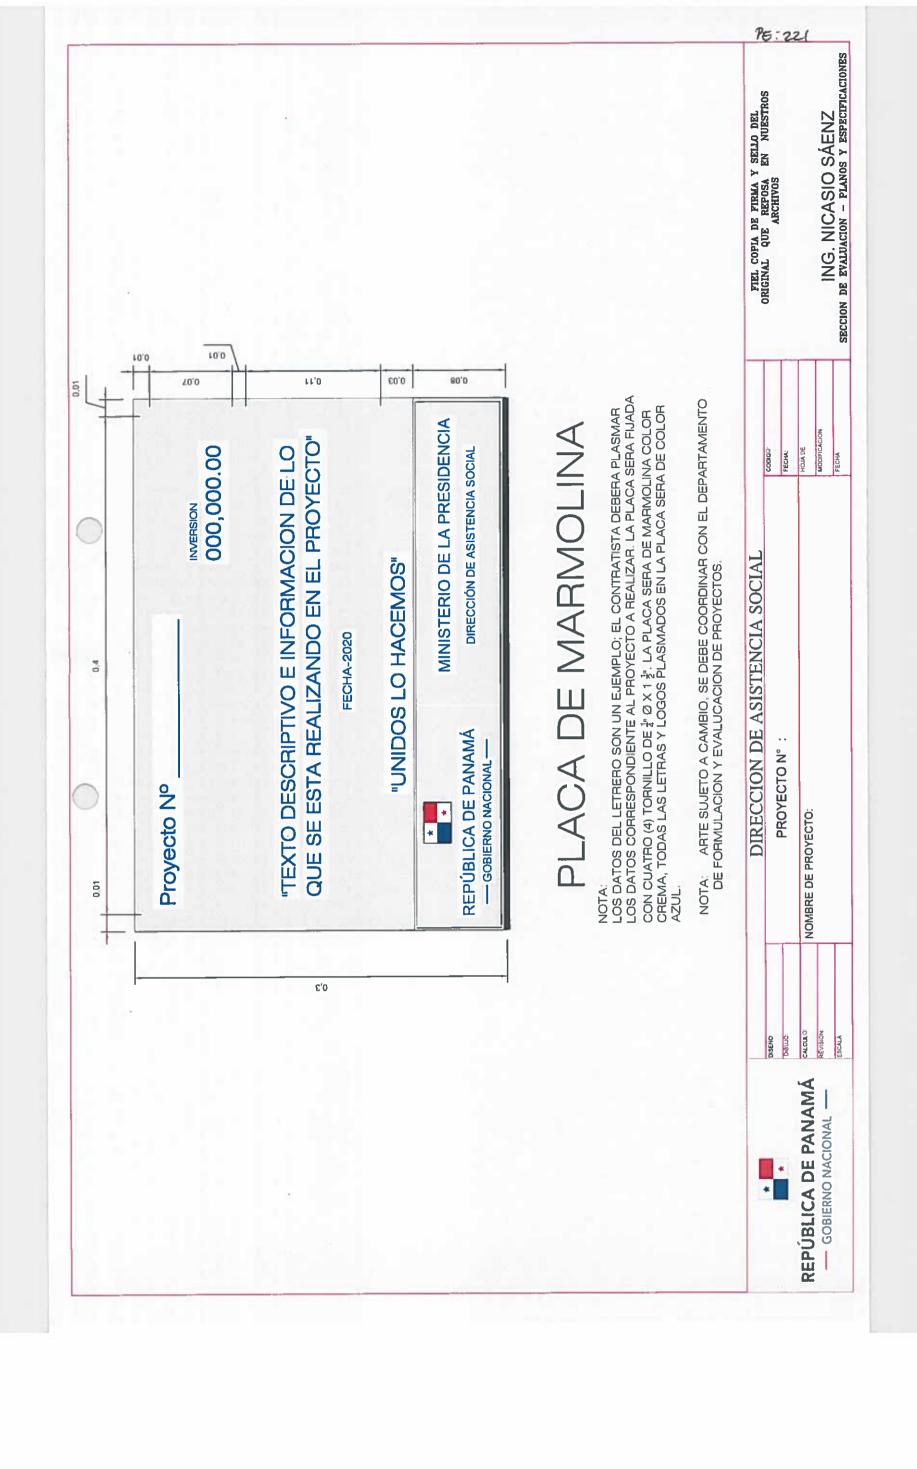

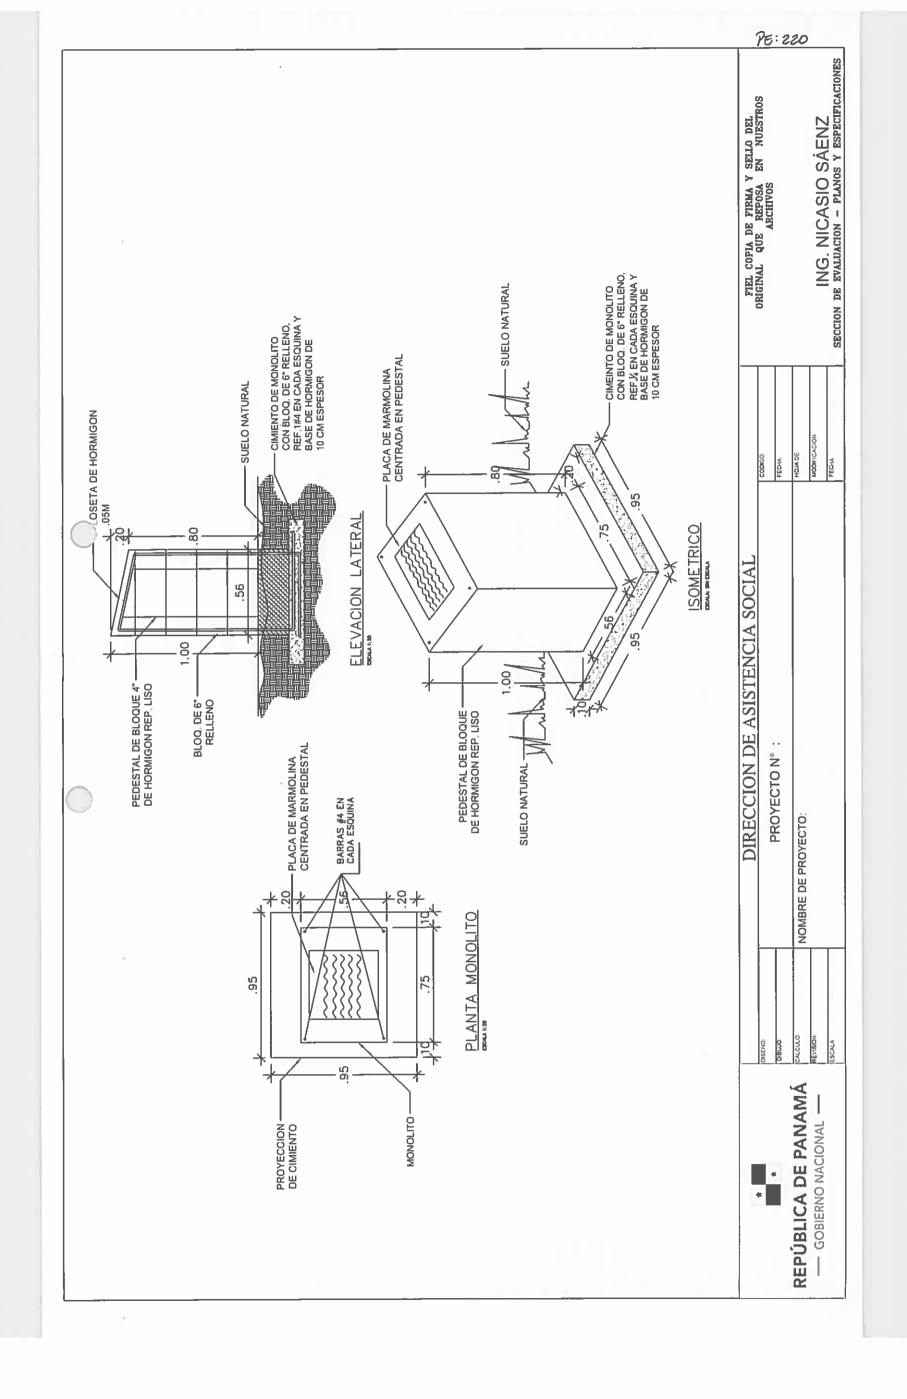

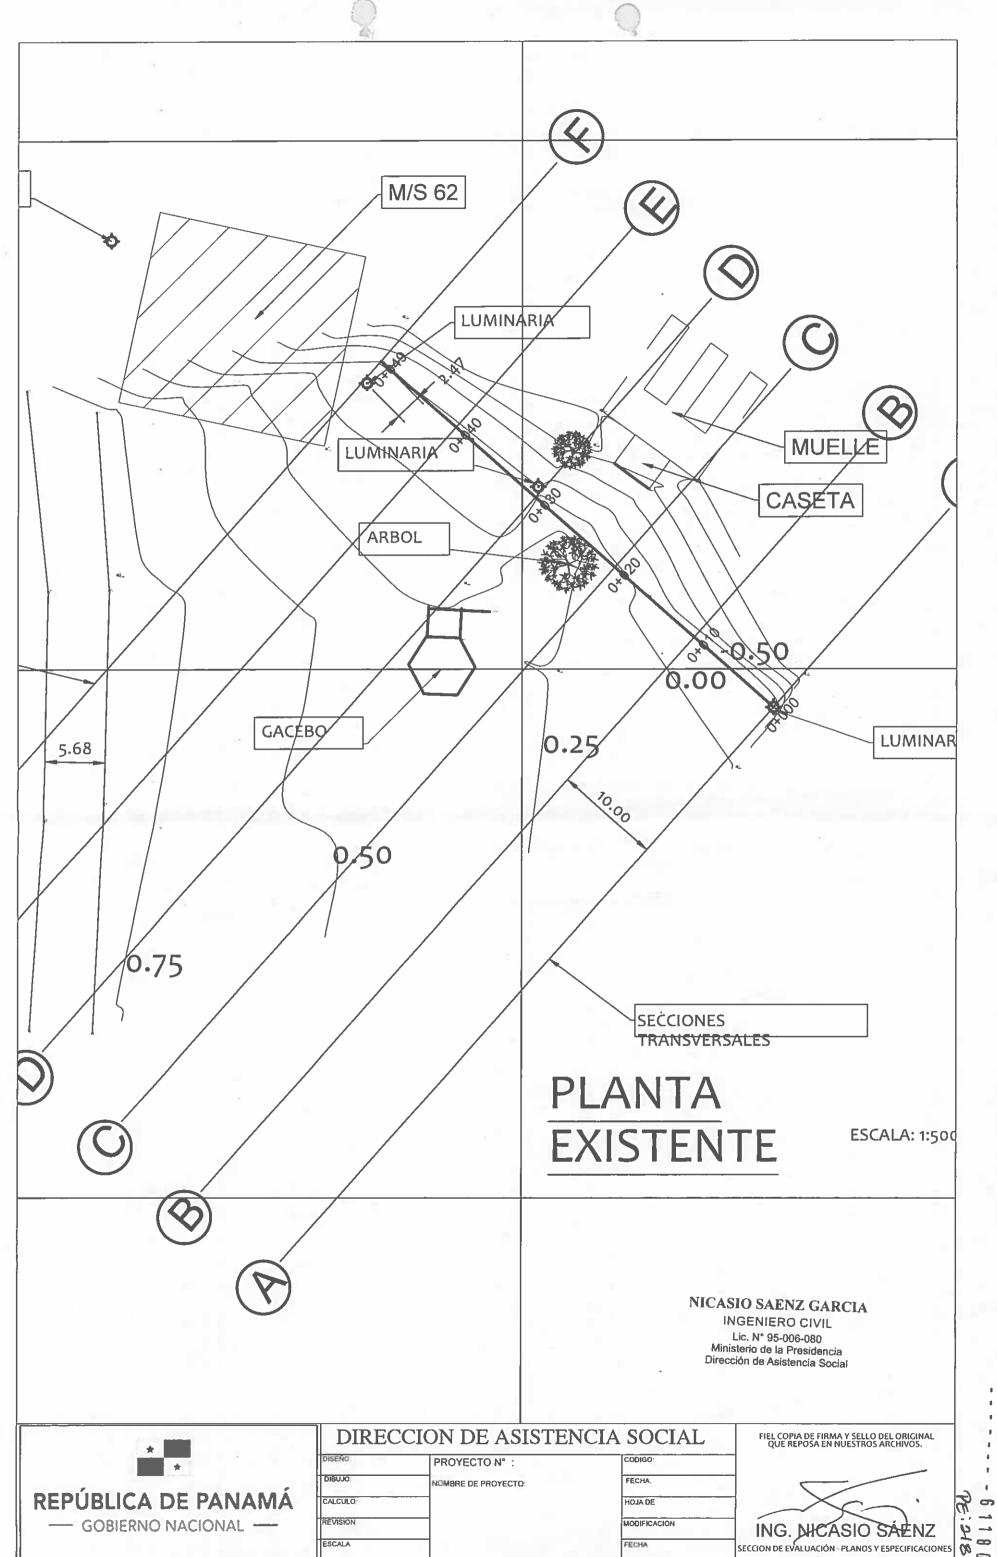


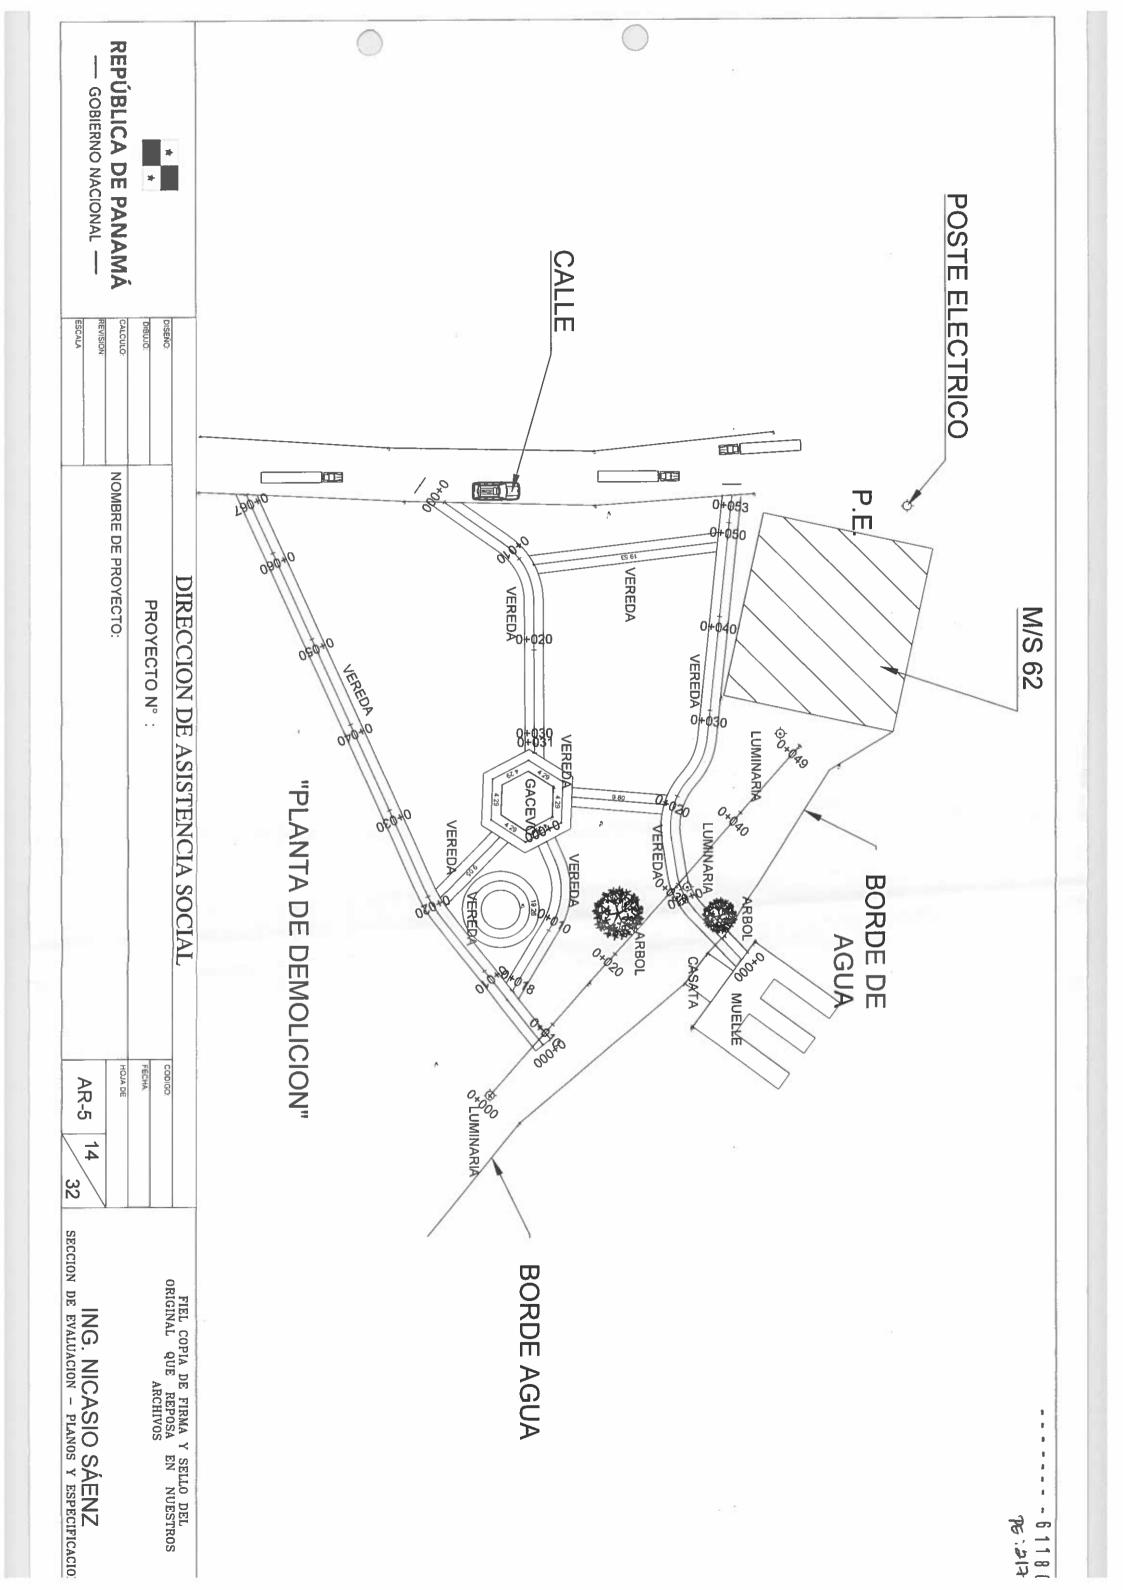

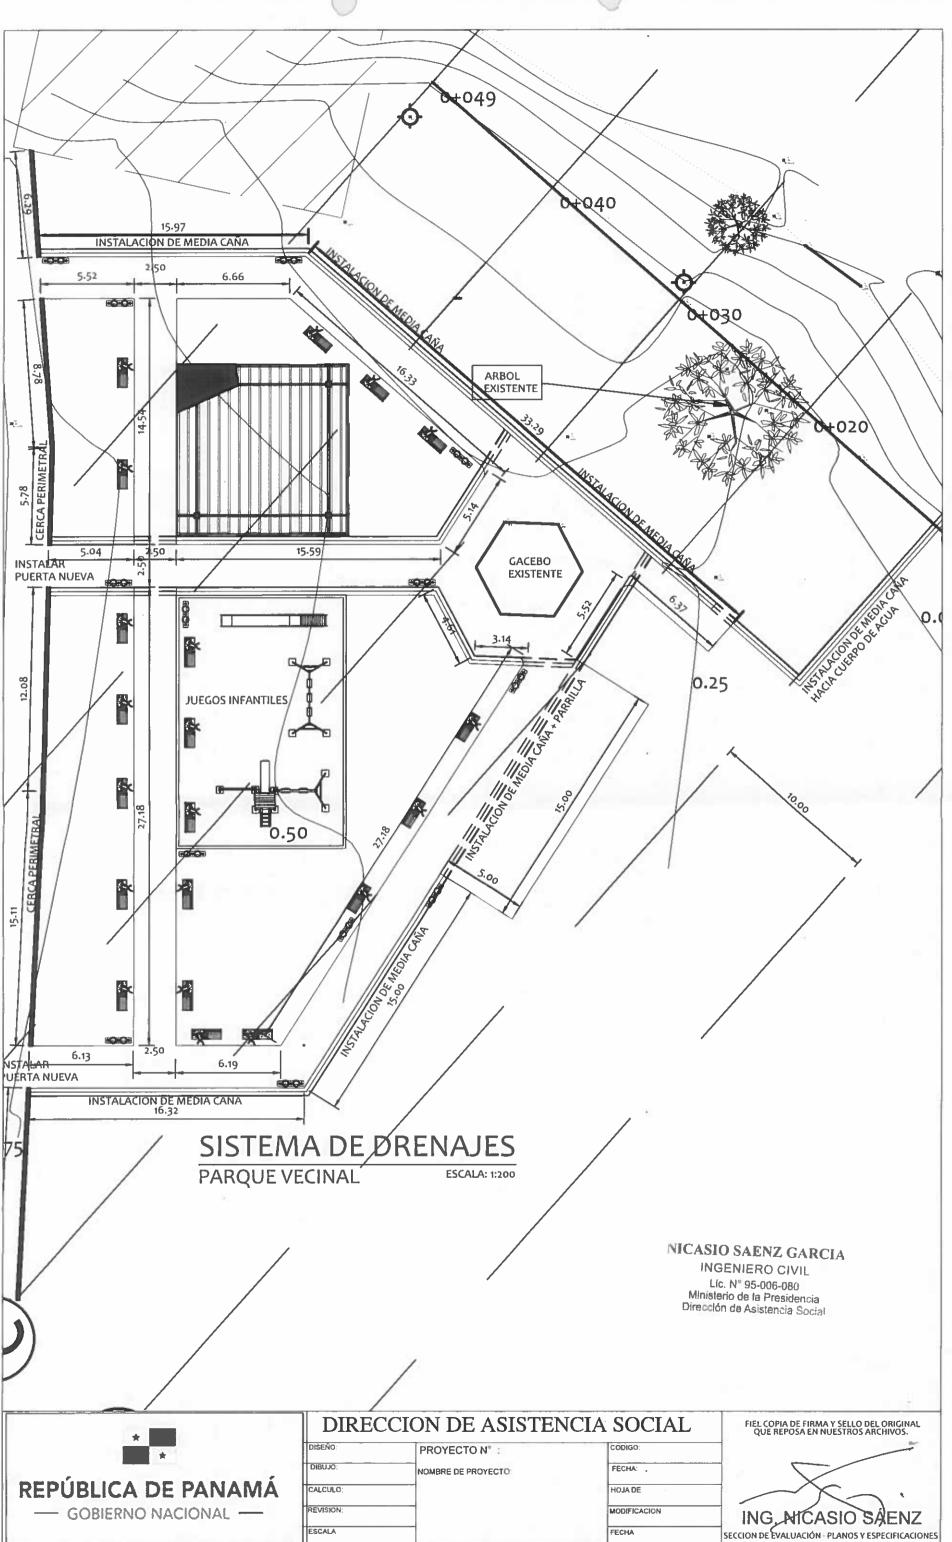


0.5

20 oic!

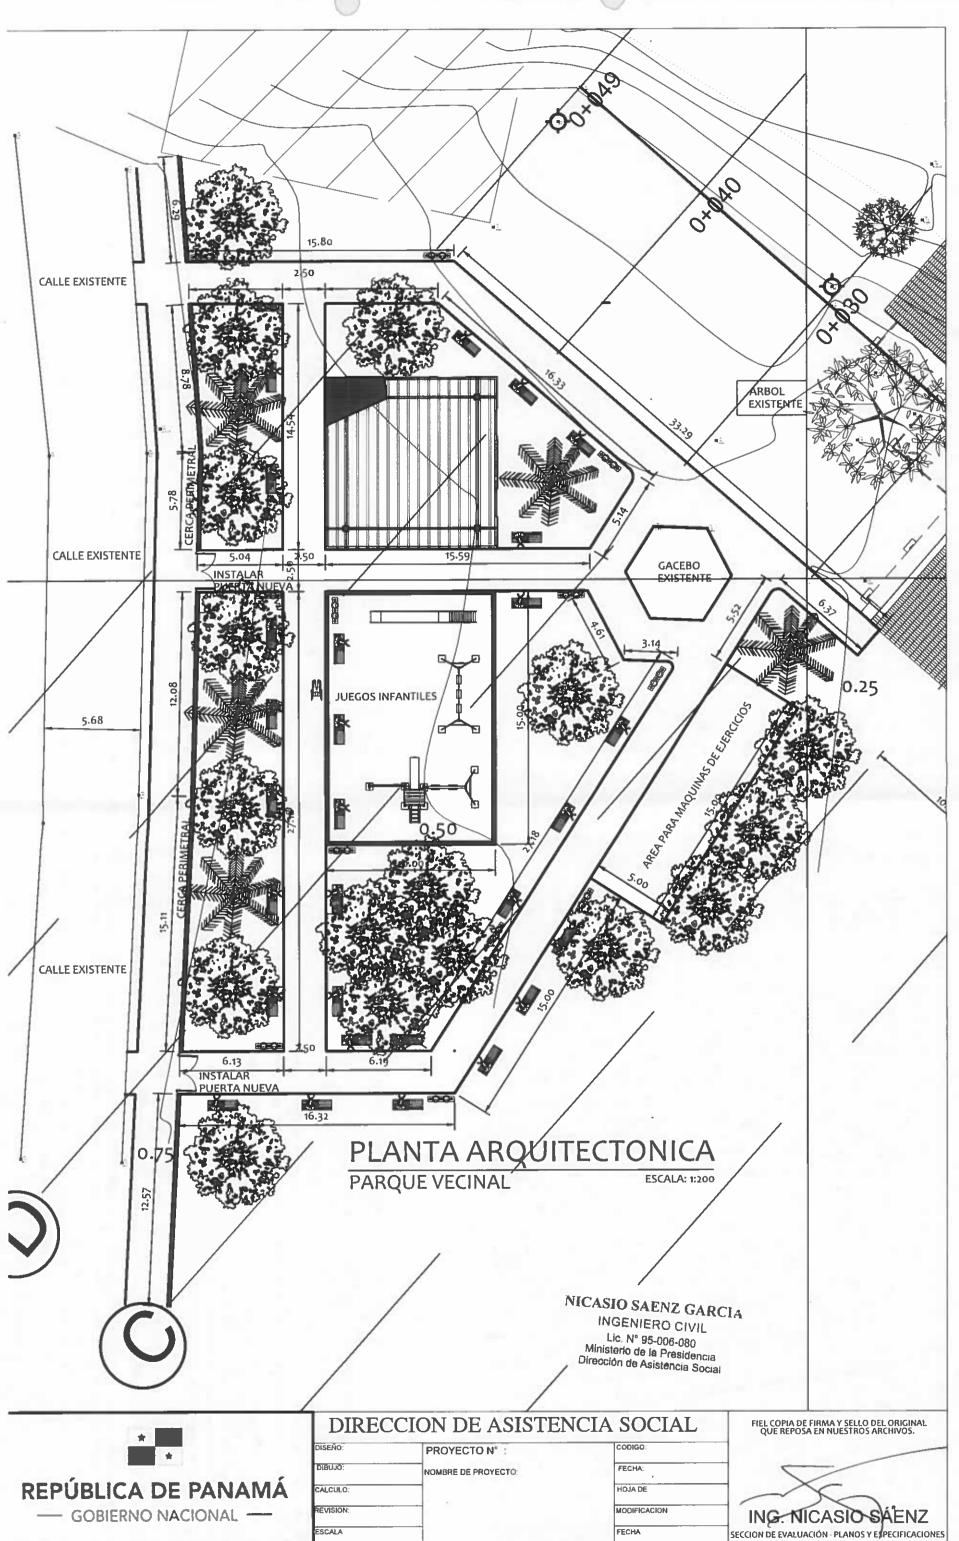

516 3d

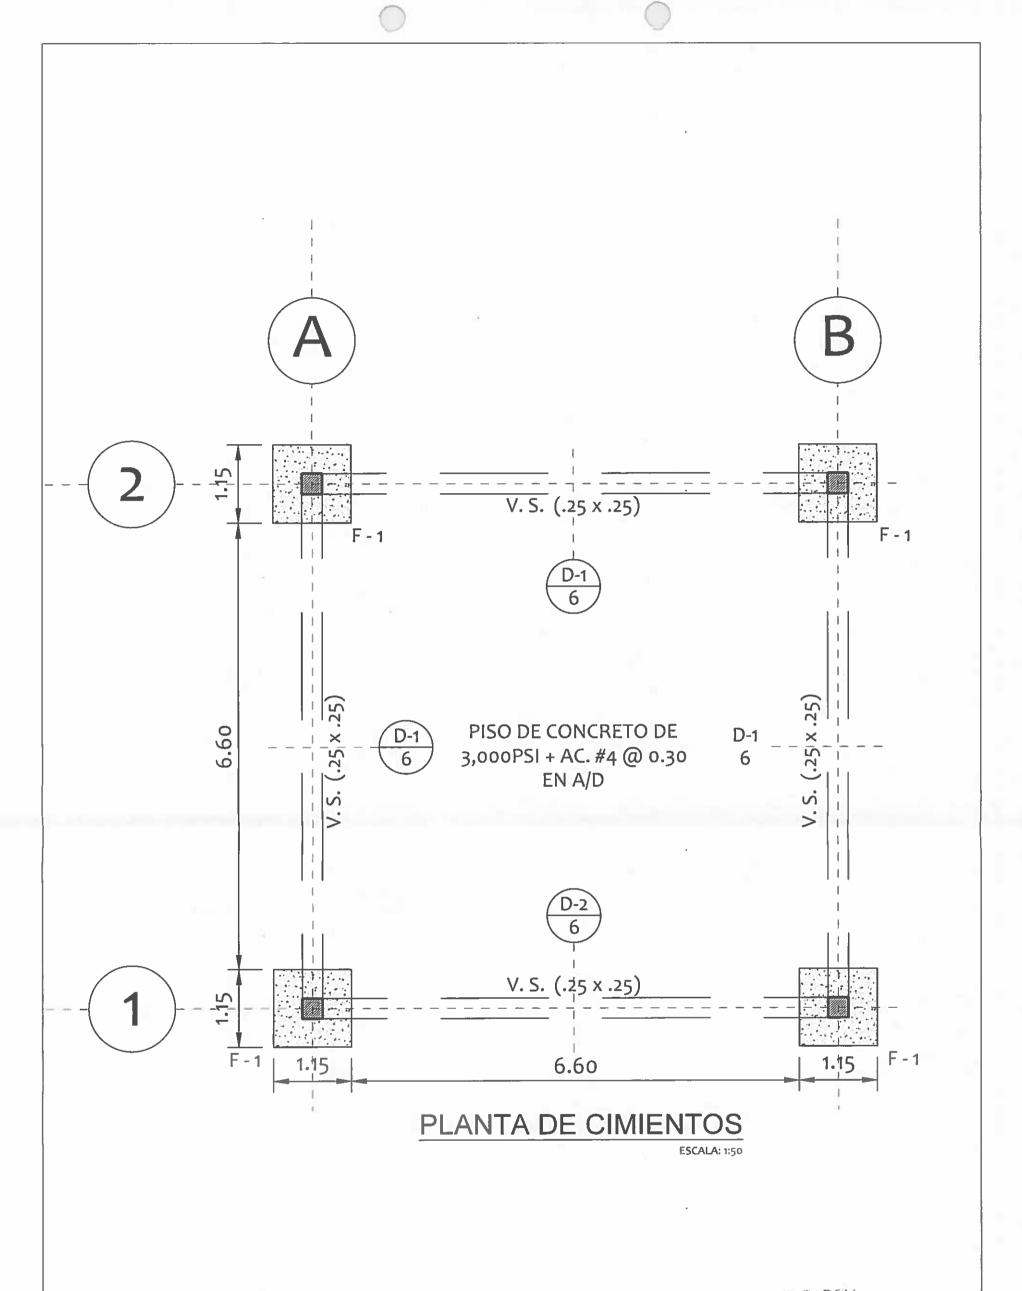


NICASIO SAENZ GARCIA

INGENIERO CIVIL Lic. N° 95-006-080 Ministerio de la Presidencia Dirección de Asistencia Social

* *
REPÚBLICA DE PANAMÁ

DIREC	CCION DE ASISTE	NCIA SOCIAL	FIEL COPIA DE FIRMA Y SELLO DEL ORIGINAL QUE REPOSA EN NUESTROS ARCHIVOS.
SEÑO	PROYECTO N° :	CODIGO	
BUJO	NOMBRE DE PROYECTO	FECHA.	
LCULO:		HOJA DE	7
VISION		MODIFICACION	ING. NICASIO SAENZ
CALA		FECHA	SECCION DE EVALUACIÓN - PLANOS Y ESPECIFICACION

07:21°

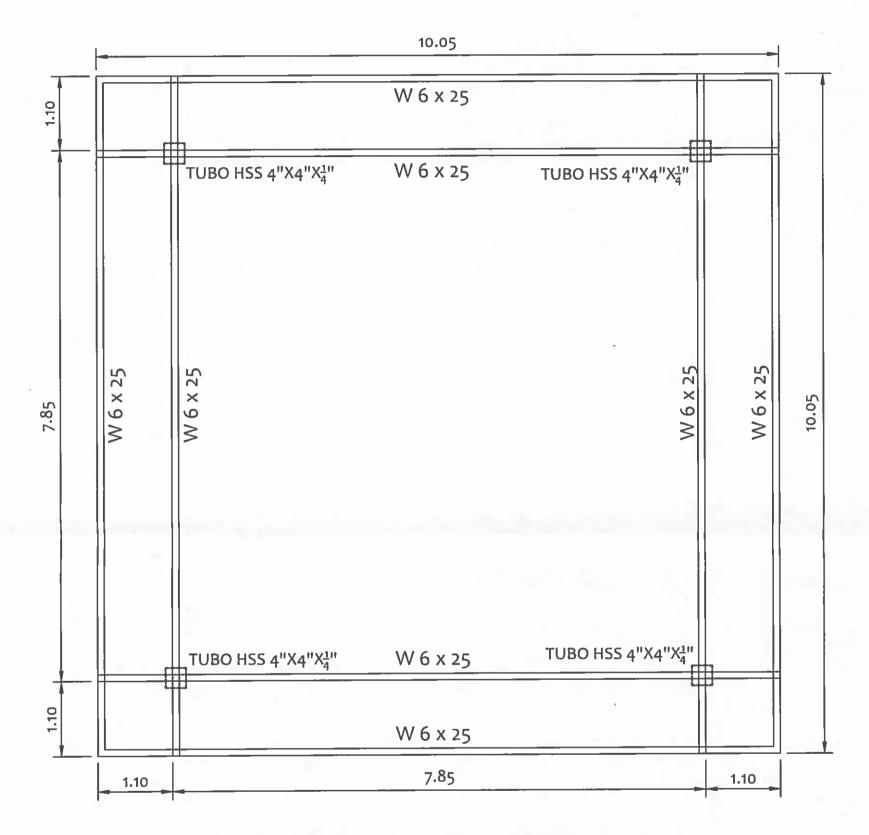


PLANTA ESTRUCTURAL

NICASIO SAENZ GARCIA
INGENIERO CIVIL
Lic. Nº 95-006-080
Ministerio de la Presidencia
Dirección de Asistencia Social

*
*
REPÚBLICA DE PANAMÁ
— GOBIERNO NACIONAL —

DIREC	CCION DE ASISTE	NCIA SOCIAL	FIEL COPIA DE FIRMA Y SELLO DEL ORIGINAL QUE REPOSA EN NUESTROS ARCHIVOS.
DISEÑO:	PROYECTO N" :	CODIGO:	
DIBUJO:	NOMBRE DE PROYECTO:	FECHA:	
CALCULO:		HOJA DE	
REVISION:		MODIFICACION	ING. NICASIO SAENZ
ESCALA		FECHA	SECCION DE EVALUACIÓN - PLANOS Y ESPECIFICACIO

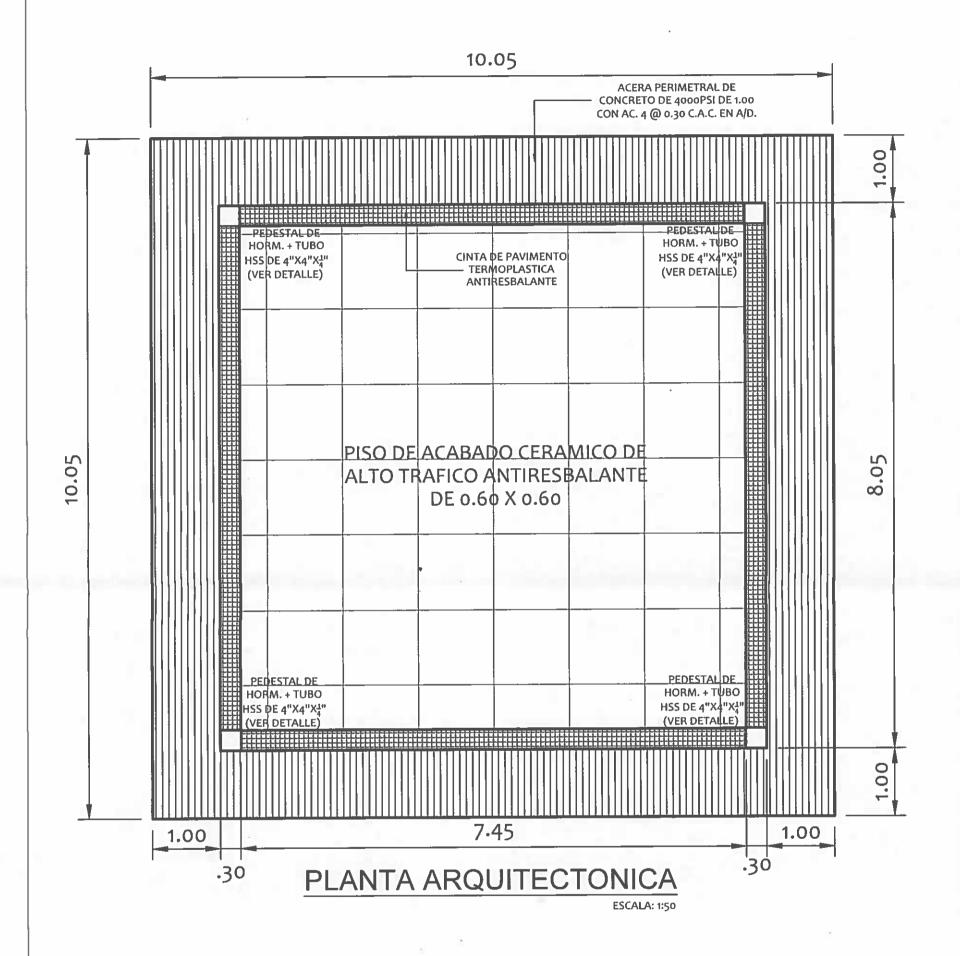

INCASIO SAENZ GARCIA
INGENIERO CIVIL
Lic. Nº 95-006-080
Ministerio de la Presidencia
Dirección de Asistencia Social

*
*
REPÚBLICA DE PANAMÁ
— GOBIERNO NACIONAL —


DIREC	CCION DE ASISTEN	NCIA SOCIAL	FIEL COPIA DE FIRMA Y SELLO DEL ORIGINAL QUE REPOSA EN NUESTROS ARCHIVOS.
DISEÑO	PROYECTO N° :	CODIGO	
DIBUJO:	NOMBRE DE PROYECTO:	FECHA:	
CALCULO		HOJA DE	
REVISION		MODIFICACION	ING, NICASIO SÁENZ
ESCALA		FECHA	SECCION DE EVALUACIÓN - PLANOS Y ESPECIFICACIONI

REPÚBLICA DE PANAMÁ GOBIERNO NACIONAL ---ACERA PERIMETRAL DE CONCRETO DE 4000PSI DE 1.00 CON AC. 4 @ 0.30 C.A.C. EN A/D.-TUBO HSS 4"X4"X4" VER DET. DE _____ ANCLAJE DET.1 1,06 3.82 NOMBRE DE PROYECTO: 4.12 DIRECCION DE ASISTENCIA SOCIAL PROYECTO N°: PISO DE ACABADO CERAMICO DE ALTO TRAFICO ANTIRESBALANTE DE 0.60 X 0.60 W 6X25 __ CARRIOLA DOBLE DE ACERO GALVANIZADO
-CALIBRE No.16 TIPO "C" DE 2" X 6 ESPACIADAS
@ ± 0.605 CENTRO A CENTRO
VER DET. DE SOSTENEDOR DE CARRIOLAS GAZEBO PERGOLA **ELEVACIONES GENERALES** 10.05 7.92 CUBIERTA DE POLICARBONATO
ALVEOLAR DE 8MM BLANCO OPALO TUBO HSS 4"X4"X4"X4"L VER DET. DE ANCLAJE DET. ING. NICASIO SAENZ SECCION DE EVACUACION - PLANOS Y ESPECIFICACIONES 1.06 FIEL COPIA DE FIRMA Y SELLO DEL ORIGINAL QUE REPOSA EN NUESTROS ARCHIVOS. INSTALACION DE CUNETA EN "V" PARA DRENAJE NICASIO SAENZ GARCIA Lic. N° 95-006-080 Ministerio de la Presidencia Dirección de Asistencia Social INGENIERO CIVIL "V" PARA DRENAJE


118:00 B 118

REPÚBLICA DE PANAMÁ GOBIERNO NACIONAL ---ACERA PERIMETRAL DE CONCRETO DE 4000PSI DE 1.00 CON AC. 4 @ 0.30 C.A.C. EN A/D.-VER DET. DE ZAPATA Y — PEDESTAL TUBO HSS 4"X4"X4" VER DET. DE _ ANCLAJE DET.1 1.06 NOMBRE DE PROYECTO: 4.12 DIRECCION DE PISO DE ACABADO CERAMICO DE ALTO TRAFICO ANTIRESBALANTE. DE 0.60 X 0.60 PROYECTO N°: W 6X25 GAZEBO PERGOLA SECCION LONGITUDINAL CARRIOLA DOBLE DE ACERO GALVANIZADO
-CALIBRE No.16 TIPO "C" DE 2" X 6 ESPACIADAS
@ ± 0.605 CENTRO A CENTRO
VER DET. DE SOSTENEDOR DE CARRIOLAS ASISTENCIA SOCIAL VIGA SISMICA 7.92 7.58 ESCALA: 1:33 1/3 CUBIERTA DE POLICARBONATO ALVEOLAR DE 8MM BLANCO OPALO VER DET. DE CONEXION D-1. TUBO HSS 4"X4"X4" (1) To the last SECCION DE EVALUACIÓN - PLANOS Y ESPECIFICACIONES 1.06 FIEL COPIA DE FIRMA Y SELLO DEL ORIGINAL QUE REPOSA EN NUESTROS ARCHIVOS. NICASIO SAENZ GARCIA Lic. N° 95-006-080 Ministerio de la Presidencia Dirección de Asistencia Social "V" PARA DRENAJE INGENIERO CIVIL

PE:210

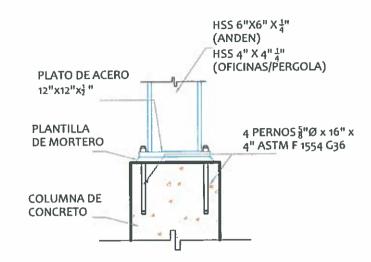

DETALLE DE CONEXION ESCALA: 1:20

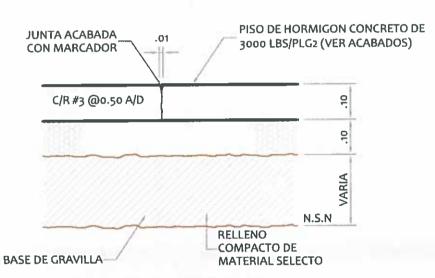


DETALLE DE PISO ESCALA: 1:10

.25 2#5 EST. #3 @ .10 (3) C.A.C. EST. #3 @ .25 C.A.C. :25 -2#5 EST. #3 @ .05 (3) C.A.C.


VIGA V.S. (0.25 X 0.25) ESCALA: 1:10 (4) ORIFICIOS DE 13/16"Ø PROYECCION DE TUBO CUADRADO PLATO - PL - 1 ESCALA: 1: 5

PLACA DE ACERO A-36 DE 3 º DE ESPESOR

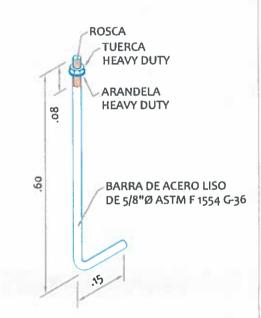

DETALLE DE PERNO

ESCALA: 1:10

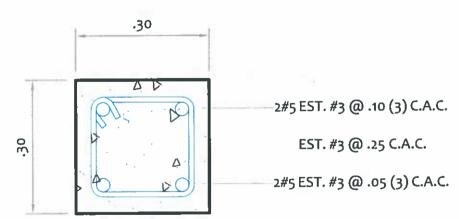

PEDESTAL (0.30 X 0.30)

ESCALA: 1:10

NICASIO SAENZ GARCIA

INGENIERO CIVIL

Lic. N° 95-006-080 Ministerio de la Presidencia Dirección de Asistencia Social

MODIFICACION




DIRECCION DE ASISTENCIA SOCIAL


PROYECTO Nº : DIBUJO: NOMBRE DE PROYECTO:

ALCULO:

CODIGO: FECHA HOJA DE FIEL COPIA DE FIRMA Y SELLO DEL ORIGINAL QUE REPOSA EN NUESTROS ARCHIVOS.

g 6

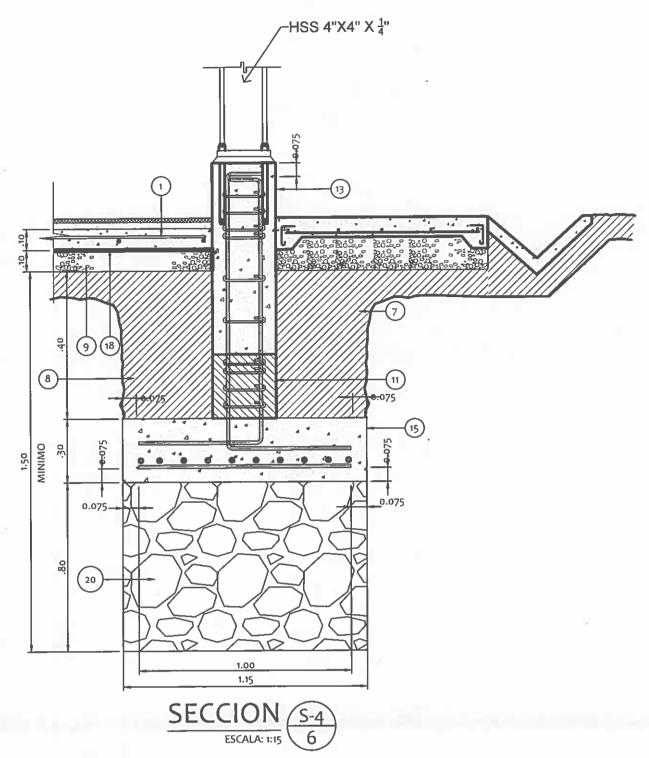

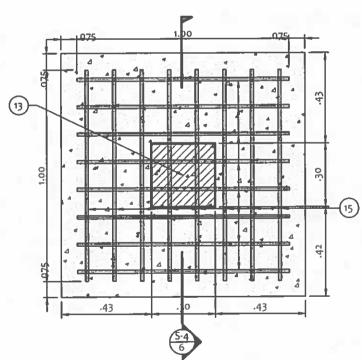

PLANTA DE FUNDACIÓN F-1.

ESCALA

ESCALA: 1:15

FECHA

NICASIO SAENZ GARCIA

INGENIERO CIVIL

Lic. N° 95-006-080 Ministerio de la Presidencia Dirección de Asistencia Social



DIREC	CION DE	ASISTENCI	A SOCIAL
DISEÑO:	PROYECTO	N°:	CODIGO:

DISEÑO: PROYECTO Nº : CODIGO:

DIBUJO: NOMBRE DE PROYECTO: FECHA:


CALCULO: HOJA DE

REVISION: MODIFICACION

FIEL COPIA DE FIRMA Y SELLO DEL ORIGINAL QUE REPOSA EN NUESTROS ARCHIVOS.

ING NICASIO SÁENZ

SECCION DE EVALUACIÓN - PLANOS Y ESPECIFICACIONES

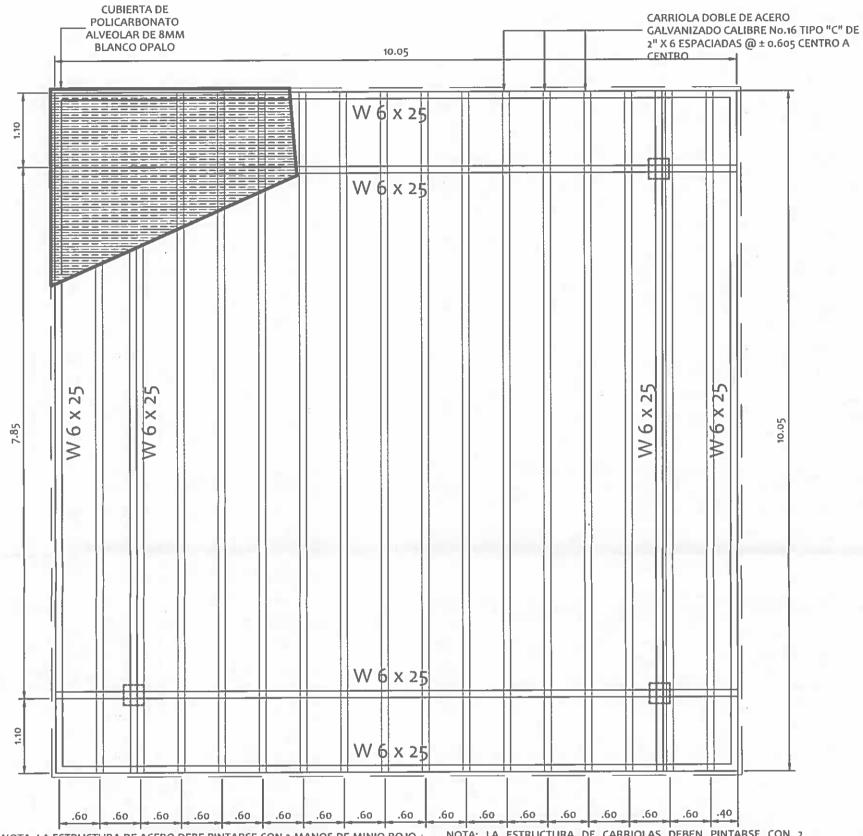

NOTA: LA ESTRUCTURA DE ACERO DEBE PINTARSE CON 2 MANOS DE MINIO ROJO + 2 MANOS DE MINIO ALUMINIO + 2 MANOS DE ACABADOS DE PINTURA PARA ESTRUCTURAS MARINAS COLOR BLANCO ESMALTADO.

NOTA: LA ESTRUCTURA DE CARRIOLAS DEBEN PINTARSE CON 2 MANOS DE MINIO ALUMINIO + 2 MANOS DE PINTURA PARA ESTRUCTURAS MARINAS COLOR BLANCO ESMALTADO.

NOTA: LA TORNILLERIA Y LA PERNERIA DEBEN SER RESISTENTES AL AMBIENTE

MARINO.

PLANTA DE TECHO

GAZEBO

ESCALA: 1:50

NICASIO SAENZ GARCIA


INGENIERO CIVIL Lic. N° 95-006-080 Ministerio de la Presidencia Dirección de Asistencia Social



DIREC	CCION DE ASISTE	NCIA SOCIAL
DISEÑO	PROYECTO N° :	CODIGO:
DIBUJO	NOMBRE DE PROYECTO	FECHA.
CALCULO		HOJA DE
REVISION		MODIFICACION
ESCALA		FECHA



B 5 20

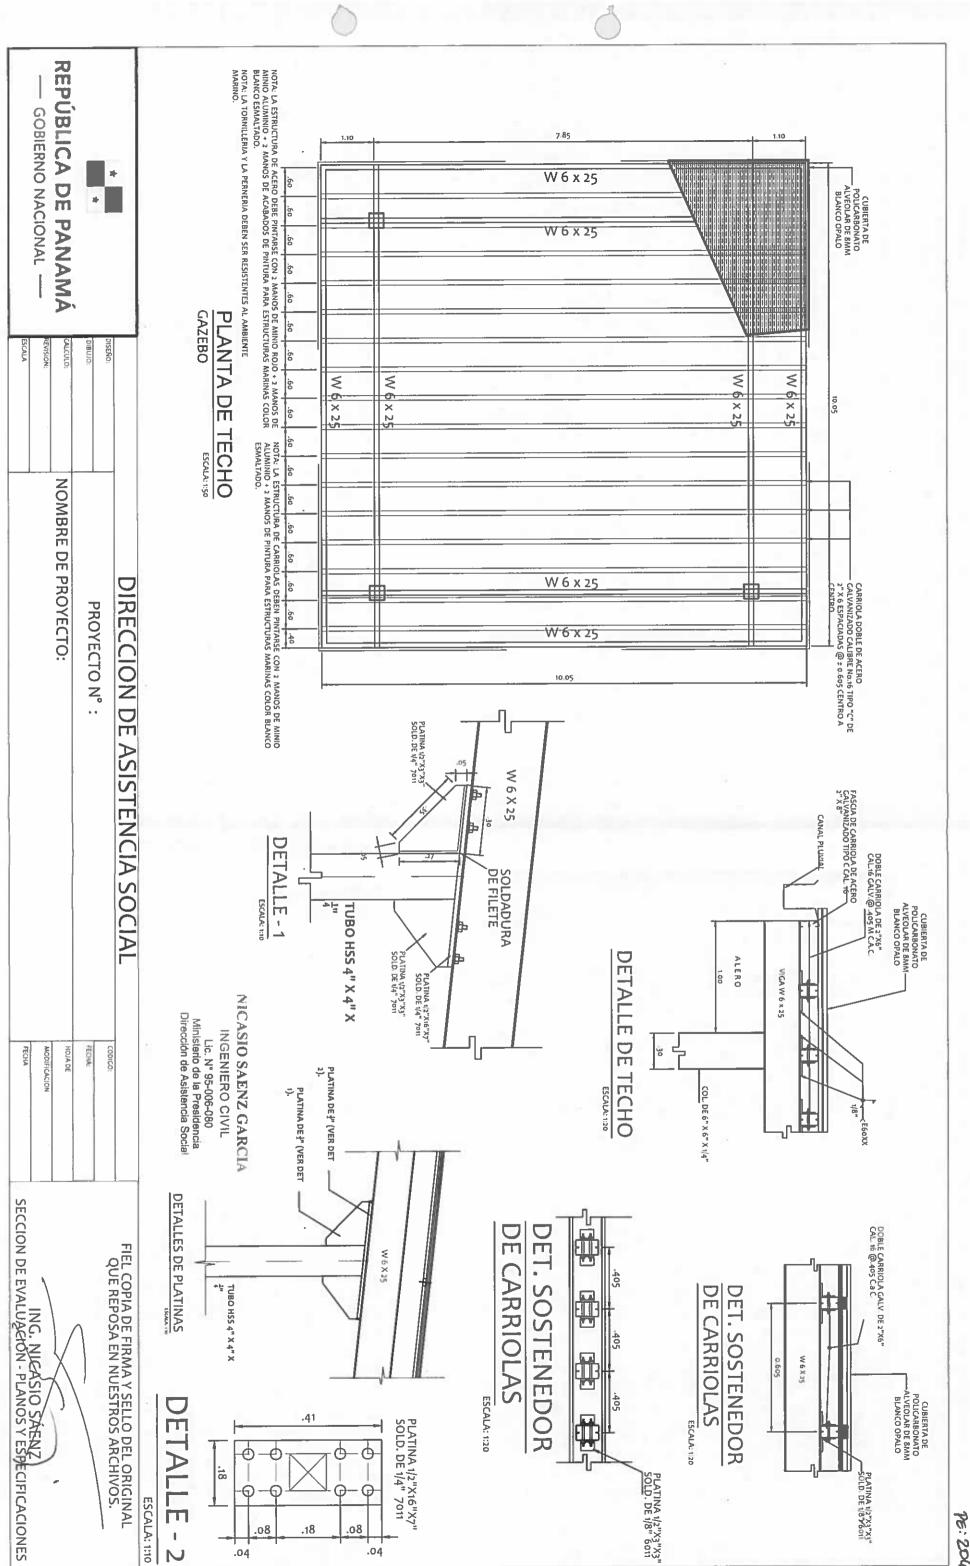

是:2

DE ENCONTRARSE OMISIONES Y/O DIFERENCIAS DE CONSIDERACION, EL CONTRATISTA DEBERA SOLICITAR POR ESCRITO LA ACLARACION AL PROFESIONAL ENCARGADO DE LA INSPECCION.

EL HORMIGON A UTILIZAR PARA LOS ELEMENTOS ESTRUCTURALES TENDRA LA SIGUIENTE RESISTENCIA A COMPRESION A LOS 28 DIAS:

VIGAS = 210 kg/cm2 (USAR GRAVILLA) COLUMNAS = 210 kg/cm2 (USAR GRAVILLA) FUNDACIONES = 280 kg/cm2 (USAR GRAVILLA)

CEDENCIA IGUAL O MAYOR A Fy=4,200 kg/cm2 (GRADO 60). EL ACERO DE REFUERZO PRINCIPAL PARA EL HORMIGON ARMADO DEBERA TENER UN ESFUERZO DE

DE CEDENCIA IGUAL O MAYOR A Fy=2,800 kg/cm2 (GRADO 40). EL ACERO DE REFUERZO DE ESTRIBOS PARA EL HORMIGON ARMADO DEBERA TENER UN ESFUERZO

REFUERZO: SE DEBERA UTILIZAR LOS SIGUIENTES RECUBRIMIENTOS COMO PROTECCION AL ACERO DE

EN FUNDACIONES = 7.50 cm EN VIGAS = 5.00 cm EN COLUMNAS = 5.00 cm

LUGARES DE MOMENTOS MAXIMOS. RECOMENDACIONES DEL ACI 318-02 Y REP-2004. NO SE PERMITIRAN EMPALMES DE BARRAS EN LOS Y LAS LONGITUDES DE LOS GANCHOS, DEBERAN INSTALARSE SIGUIENDO LAS DISPOSICIONES Y TODOS LOS EMPALMES DE LAS BARRAS DE ACERO DE REFUERZO, LAS LONGITUDES DE DESARROLLO

TODO EL ACERO ESTRUCTURAL COMO ANGULOS, CHANELS, WIDE FLANGE, ETC., DEBERAN SER DEL TIPO A-36 A MENOS QUE SE INDIQUE OTRA ESPECIFICACION.

MINIMO. ADEMAS DE ESTAR LIBRES DE ESCORIAS, POLVO Y GRASAS ANTES DE LA APLICACION. GENERAL, DEBERAN SER PROTEGIDOS CON DOS MANOS DE ESMALTE ANTICORROSIVO COMO TODOS LOS ELEMENTOS DE ACERO QUE SEAN TRATADOS CON SOLDADURA Y EL ACERO NEGRO EN

SE DEBERA APLICAR LA SOLDADURA INDICADA, CON SUS CARACTERISTICAS Y ESPESORES ESPECIFICADOS. EL PERSONAL ENCARGADO DE LA SOLDADURA DEBERA SER IDONEO CON EXPERIENCIA COMPROBADA.

LA CAPACIDAD DE SOPORTE DEL SUELO FUE ASUMIDA EN 10,000 kg/m2

DE REMOCION Y/O RECONSTRUCCION QUE RESULTEN DE LA INSTALACION DE LOS ELEMENTOS EL CONTRATISTA DEBERA CONSIDERAR DENTRO DE SUS COSTOS, TODAS LAS OBRAS COLATERALES ESTRUCTURALES.

LEYENDA

- DIRECCIONES+ ACABADO (VER CUADRO DE ACABADO) PISO DE HORMIGON DE .10 DE ESPESOR REFORZADO CON AC. #4 A .30 DE CENTRO A CENTRO EN AMBAS
- CARAS Ó SEGUN SE INDIQUE EN CUADRO DE PARED DE BLOQUES DE 4" + REPELLO LISO EN AMBAS
- BARRA DE ACERO #4 A .40 DE CENTRO A CENTRO EN CELDAS RELLENAS DE HORMIGON
- MORTERO A 45°
- **BLOQUES DE 6" RELLENOS DE HORMIGON**
- **NIVEL DE SUELO NATURAL**
- **SUELO NATURAL**
- **RELLENO DE MATERIAL SELECTO** COMPACTADO AL 100%
- BASE DE GRAVILLA COMPACTADA
- AL 100%
- BARRA DE ACERO #4 A .40 DE
- DE CENTRO A CENTRO CENTRO A CENTRO VIGA SISMICA DE .30 X .30 CON 4#5 + ESTRIBO #3 A .25
- BASE DE HORMIGON DE .10X .30 CORRIDA CON 2#4 A .25 DE CENTRO A CENTRO
- COLUMNA DE HORMIGON DE .30 X .30 CON REFUERZO 4#5 + ESTRIBO #3 3 A 0.05, 3 ULTIMOS A 0.05, RESTO A .10 DE CENTRO A CENTRO
- COLUMNA DE AMARRE TIBO "B" O "C" SEGUN EL
- @0.20 A/D ZAPATA DE 1.15 X 1.15 X .30 DE ESPESOR CON AC. #5
- INDIQUE (VER CUADRO DE ACABADOS) ZOCALO DE .10 DE ALTURA EN DONDE SE

NICASIO SAENZ GARCIA

Ministerio de la Presidencia

- BARRA DE ACERO #3 CADA DOS HILADAS, RELLENAR CELDAS DE HORMIGON. DONDE SE DOBLAN LAS BARRAS
- NEGRO) BARRERA DE VAPOR DE POLIETILENO (PLASTICO
- JUNTA DE ACABADO CON MARCADOR A L/2 DE 7.10 m
- RELLENO DE 0.80M DE BOLDER

DIRECCION DE ACICTENICIA C

RECCION DE AVIVIENCIA JOCIAL	
	CODICO:
PROYECTON	FECHA:
OYECTO:	HOJA DE
	MODIFICACION
	FECHA


REPUBLICA DE PANAMA GOBIERNO NACIONAL -


EVISION


NOMBRE DE PROYECTO

FIEL COPIA DE FIRMA Y SELLO DEL ORIGINAL QUE REPOSA EN NUESTROS ARCHIVOS.

INC. NICASIO SÁENZ SECCION DE EVALUACIÓN - PLANOS Y ESPECIFICACIO

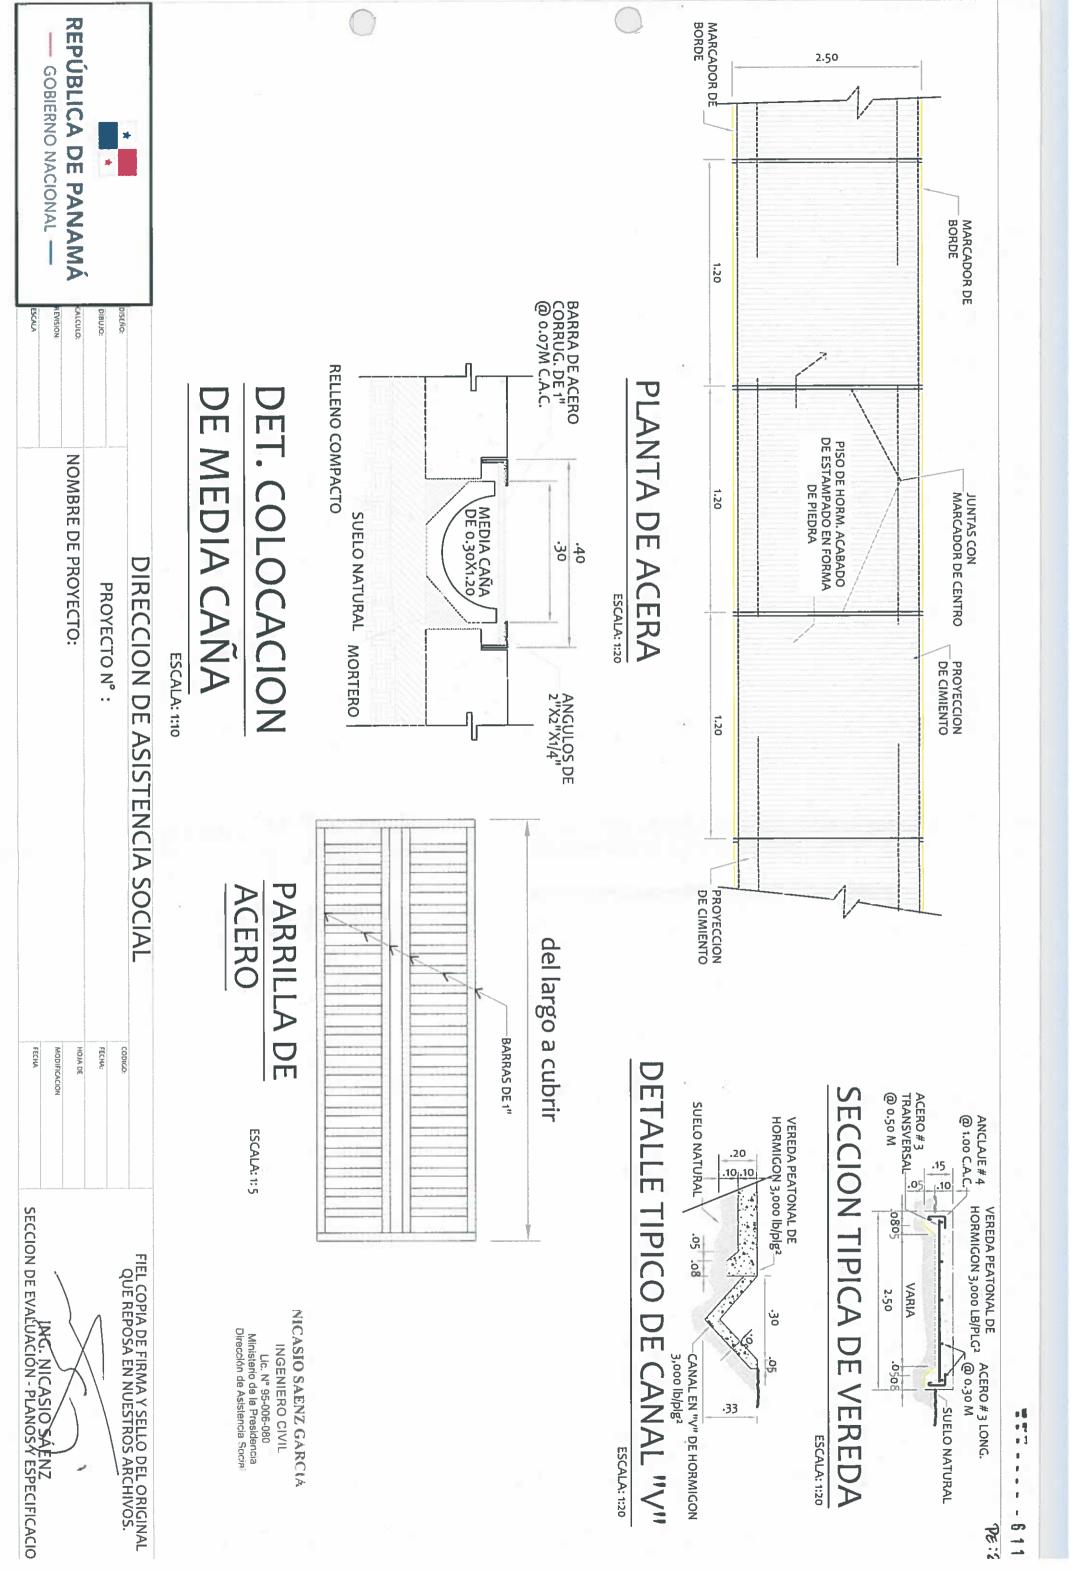


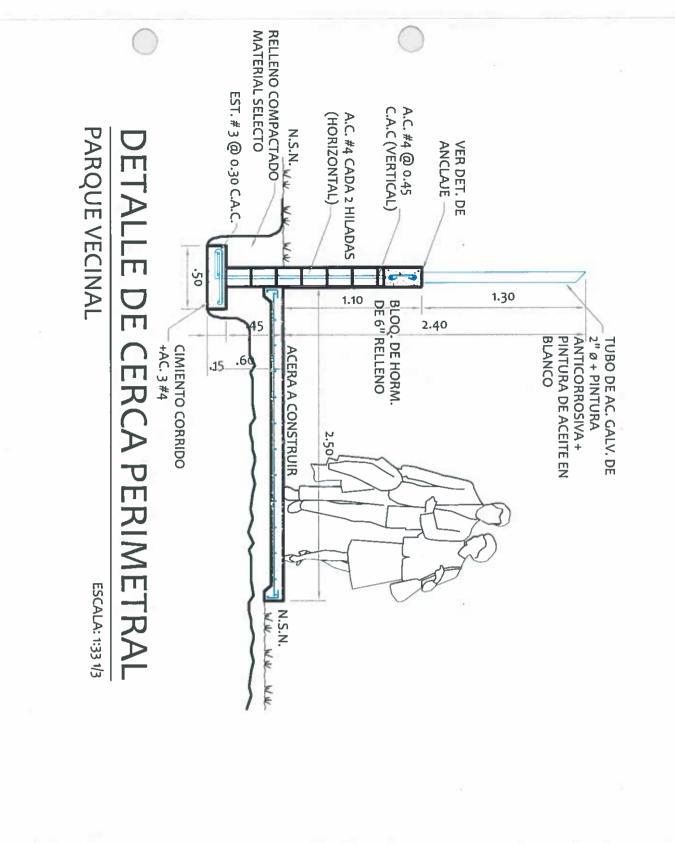

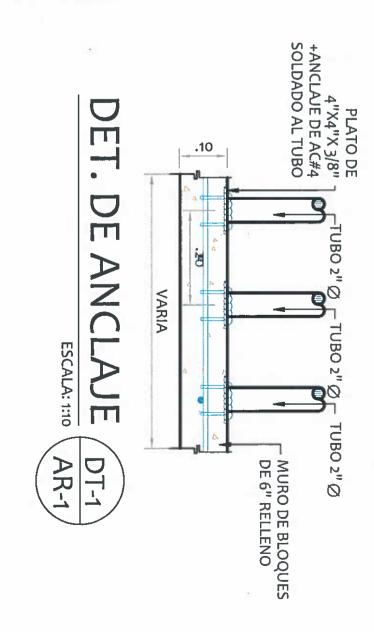

 D

3 --**>**

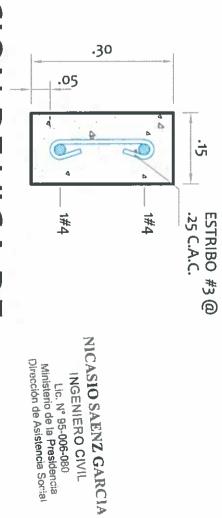

SECCION DE VIGA DE AMARRE TIPC) "A" (.15 X .30)

ESCALA: 1:10

DIRECCION DE ASISTENCIA SOCIAL

PROYECTO N°:

HOJA DE FECHA: MODIFICACION

FIEL COPIA DE FIRMA Y SELLO DEL ORIGINAL QUE REPOSA EN NUESTROS ARCHIVOS.


ING. NICASIO SÁENZ SECCION DE EVALUACIÓN - PLANOS Y ESPECIFICACIO


NOISIAR

REPÚBLICA DE PANAMÁ GOBJERNO NACIONAL -

NOMBRE DE PROYECTO:


ornald. DISENO:

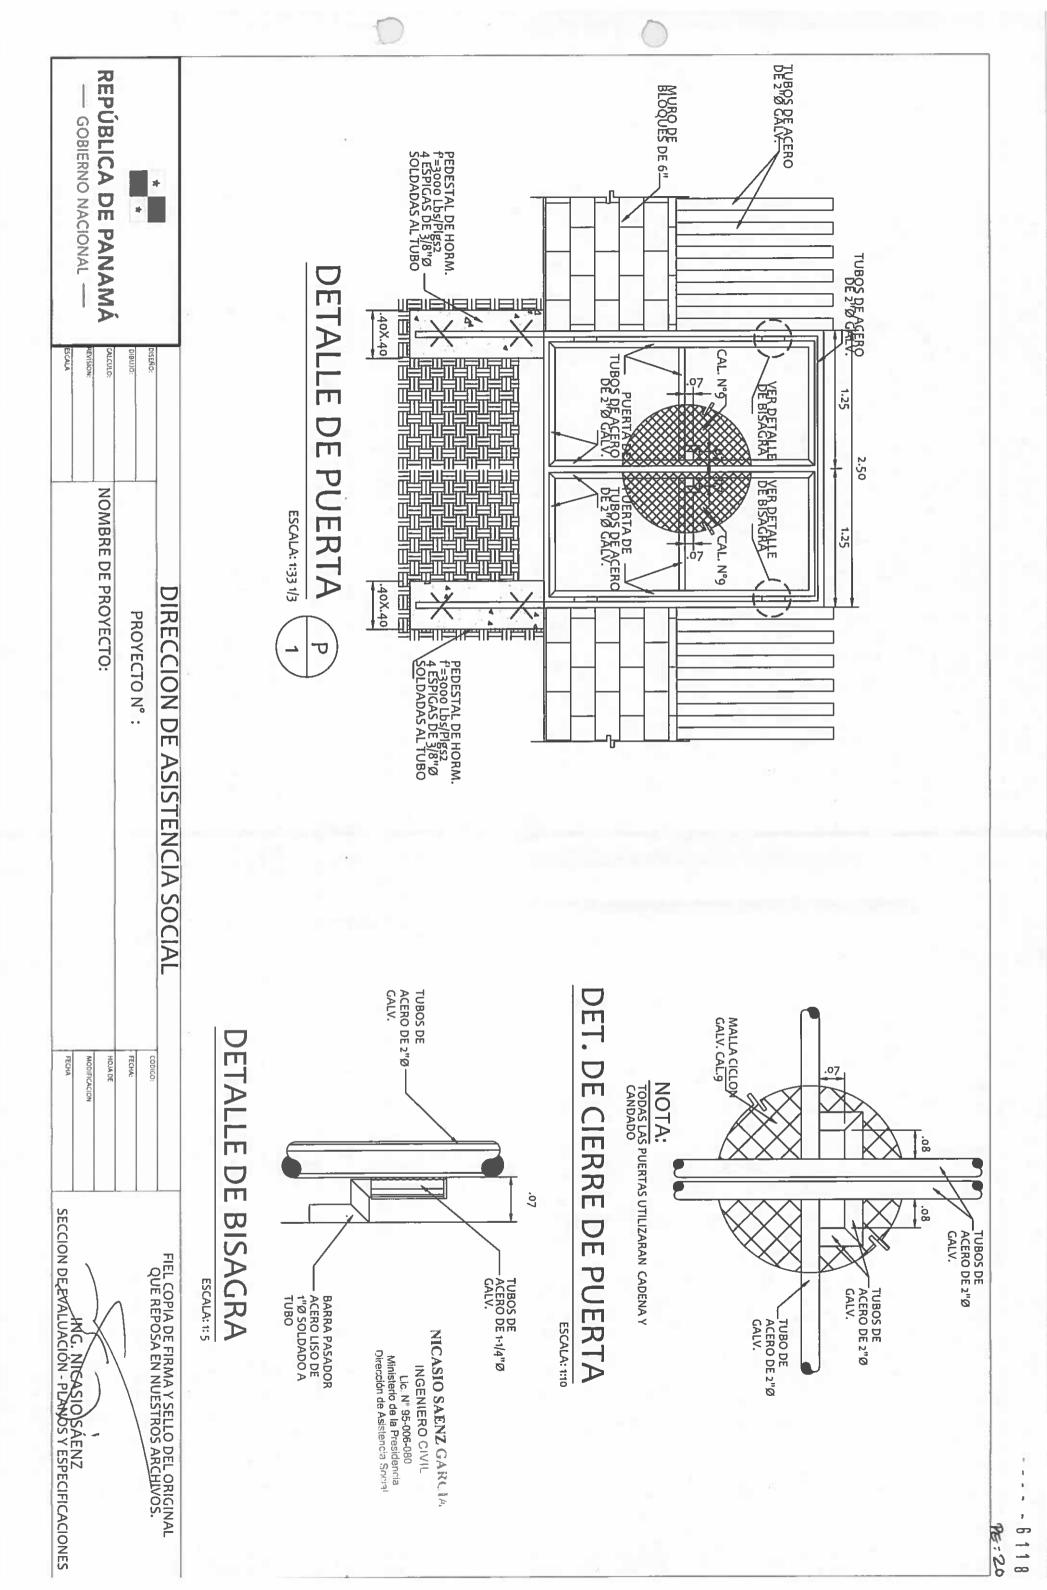

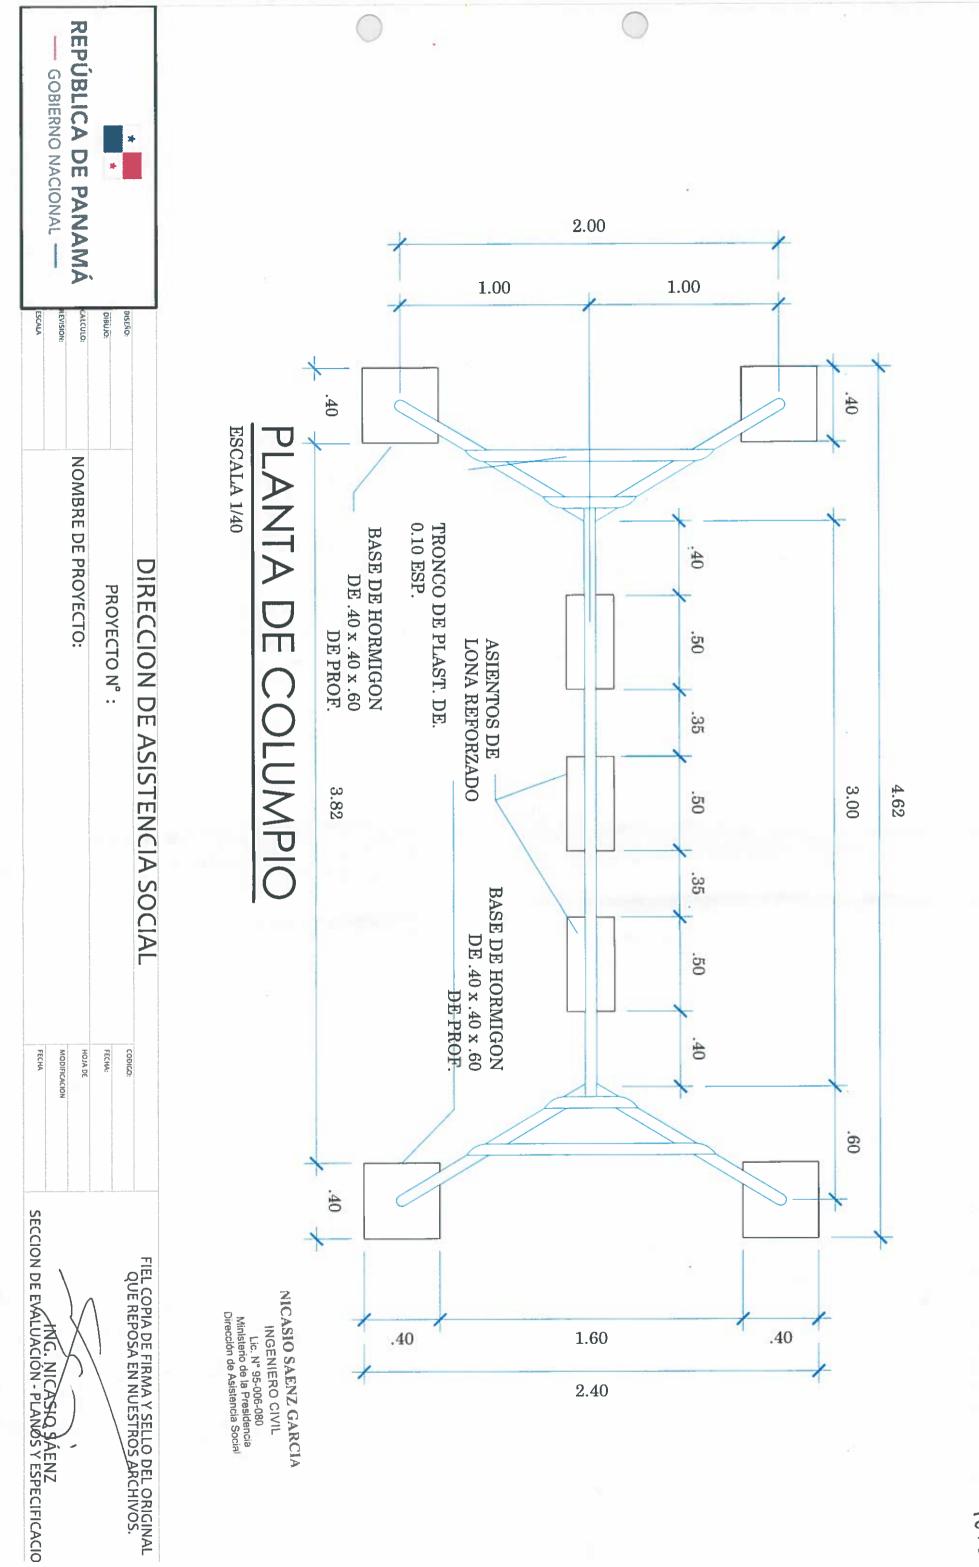

PG: 24

6

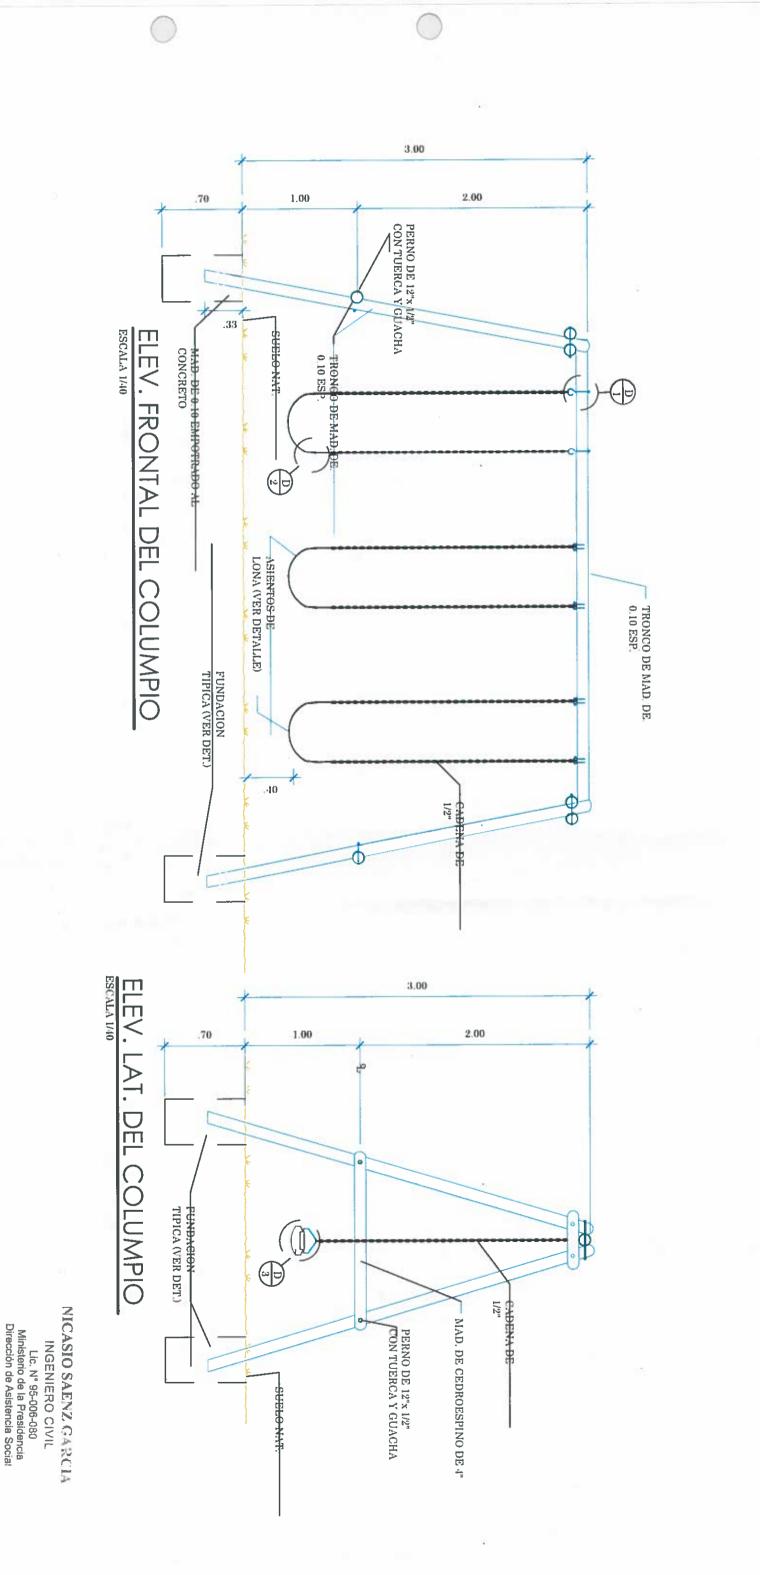

PE: 21




DIRECCION DE ASISTENCIA SOCIAL PROYECTO N°:

NOMBRE DE PROYECTO:

FECHA: MODIFICACION

FIEL COPIA DE FIRMA Y SELLO DEL ORIGINAL QUE REPOSA EN NUESTROS ARCHIVOS.

SECCION DE EVALUACIÓN - PLANOS Y ESPECIFICACIO

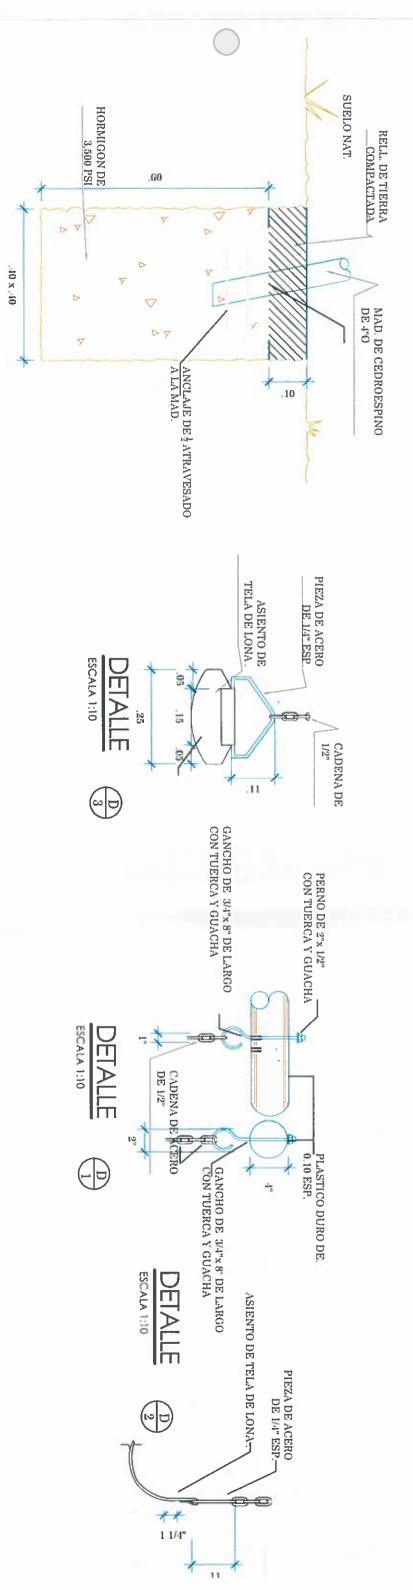

1

တ



DISEÑO:

EVISION ALCULO:

NOMBRE DE PROYECTO:

FUND. TIPICA DE

COLUMPIC ESCALA 1:10

NICASIO SAENZ GARCIA

INGENIERO CIVIL

Lic. Nº 95-006-080 Ministerio de la Presidencia Nirección de Asistencia Social


DIRECCION DE ASISTENCIA SOCIAL


PROYECTO N°:


HOJA DE FECHA: MODIFICACION

FIEL COPIA DE FIRMA Y SELLO DEL ORIGINAL QUE REPOSA EN NUESTROS ARCHIVOS.

SECCION DE EVALUACIÓN - PLANOS Y ESPECIFICACIO

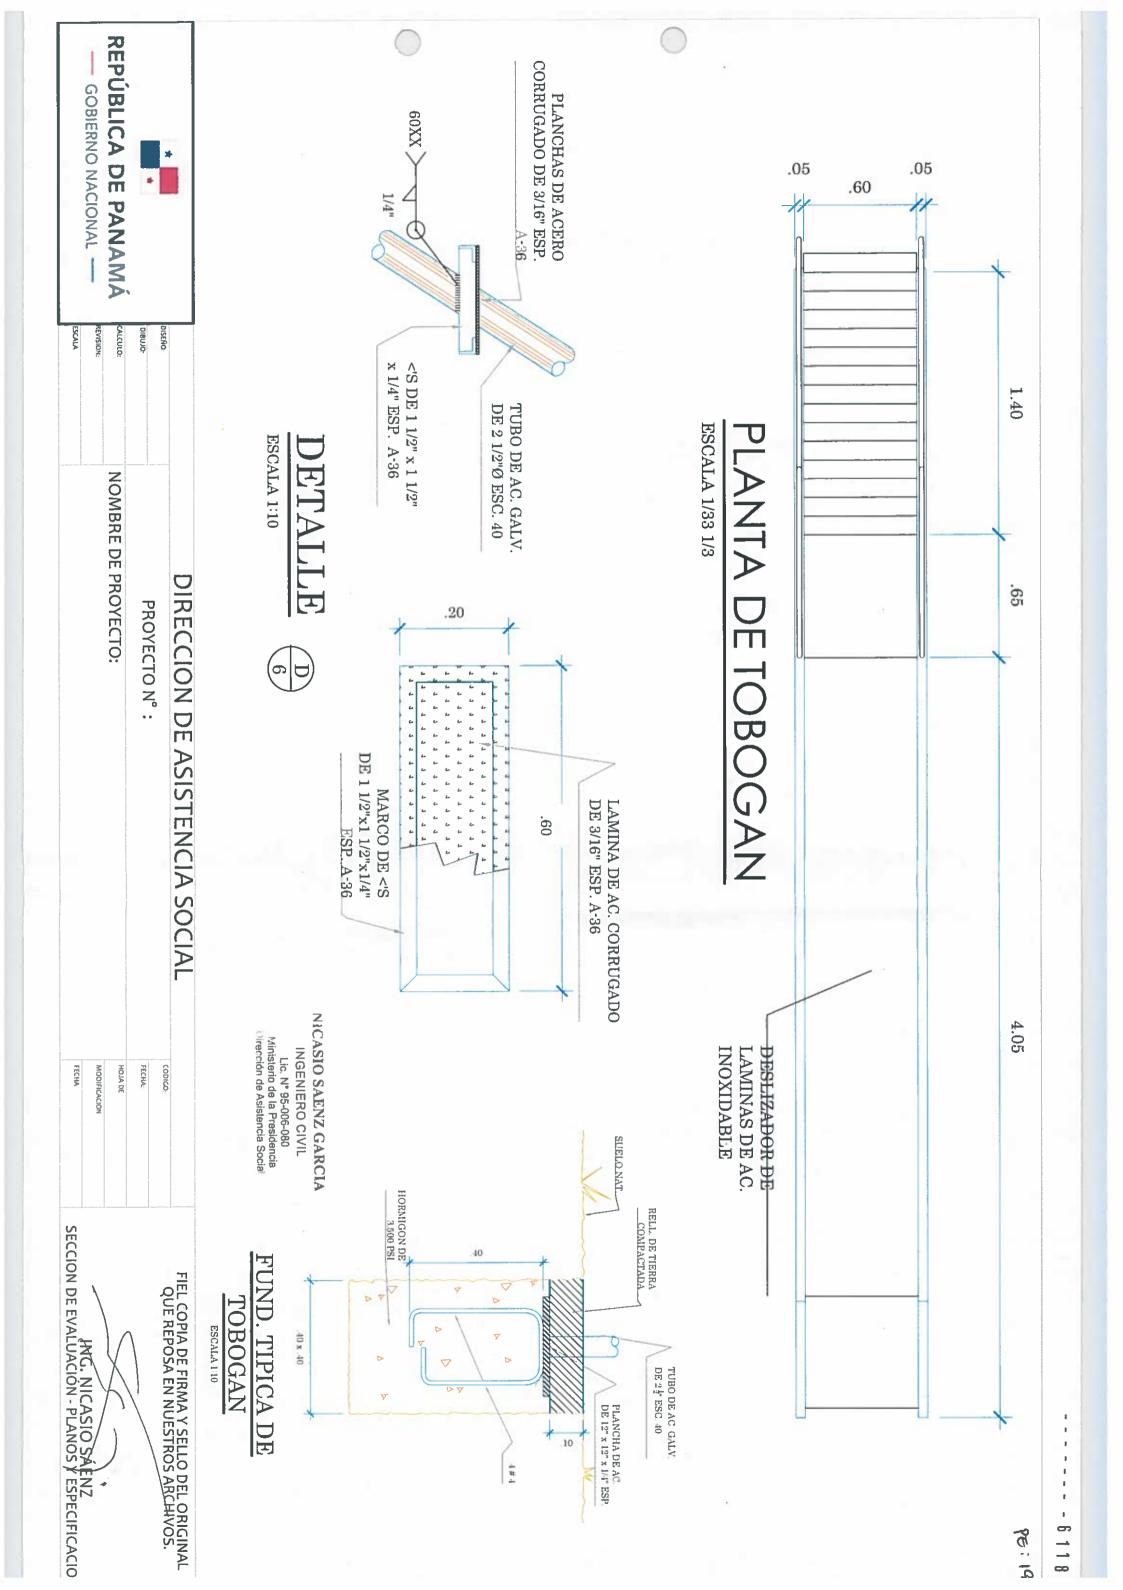

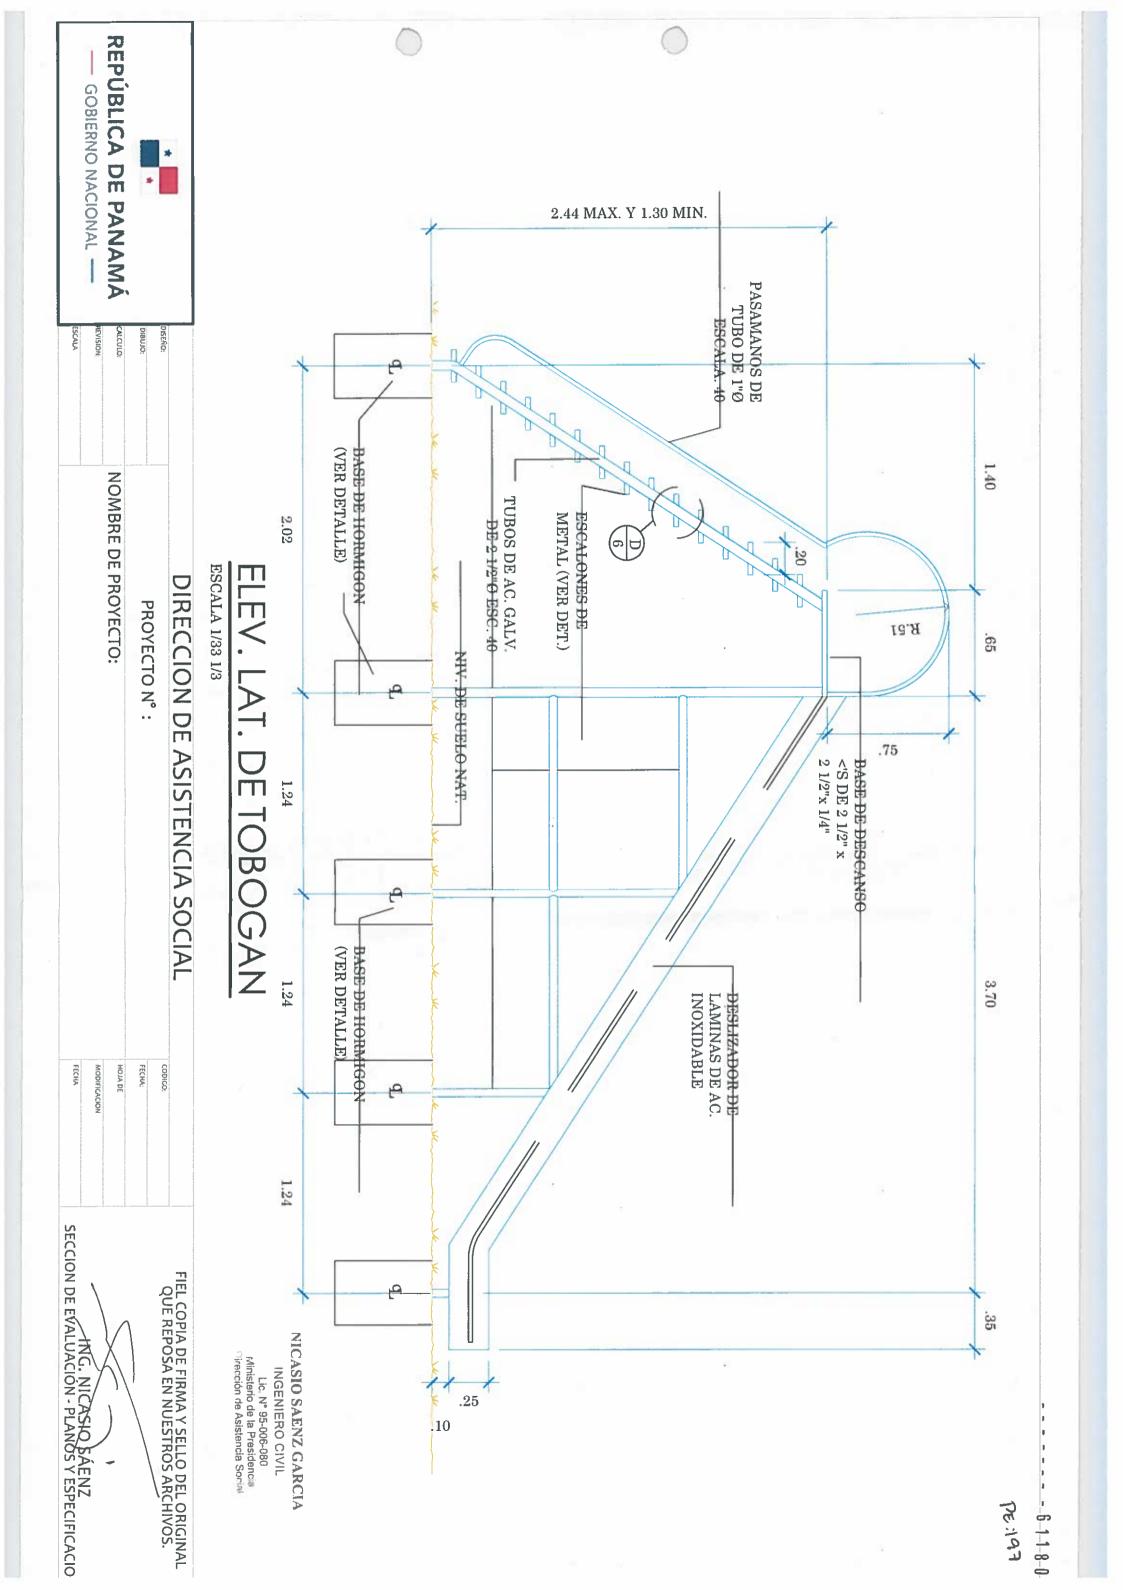

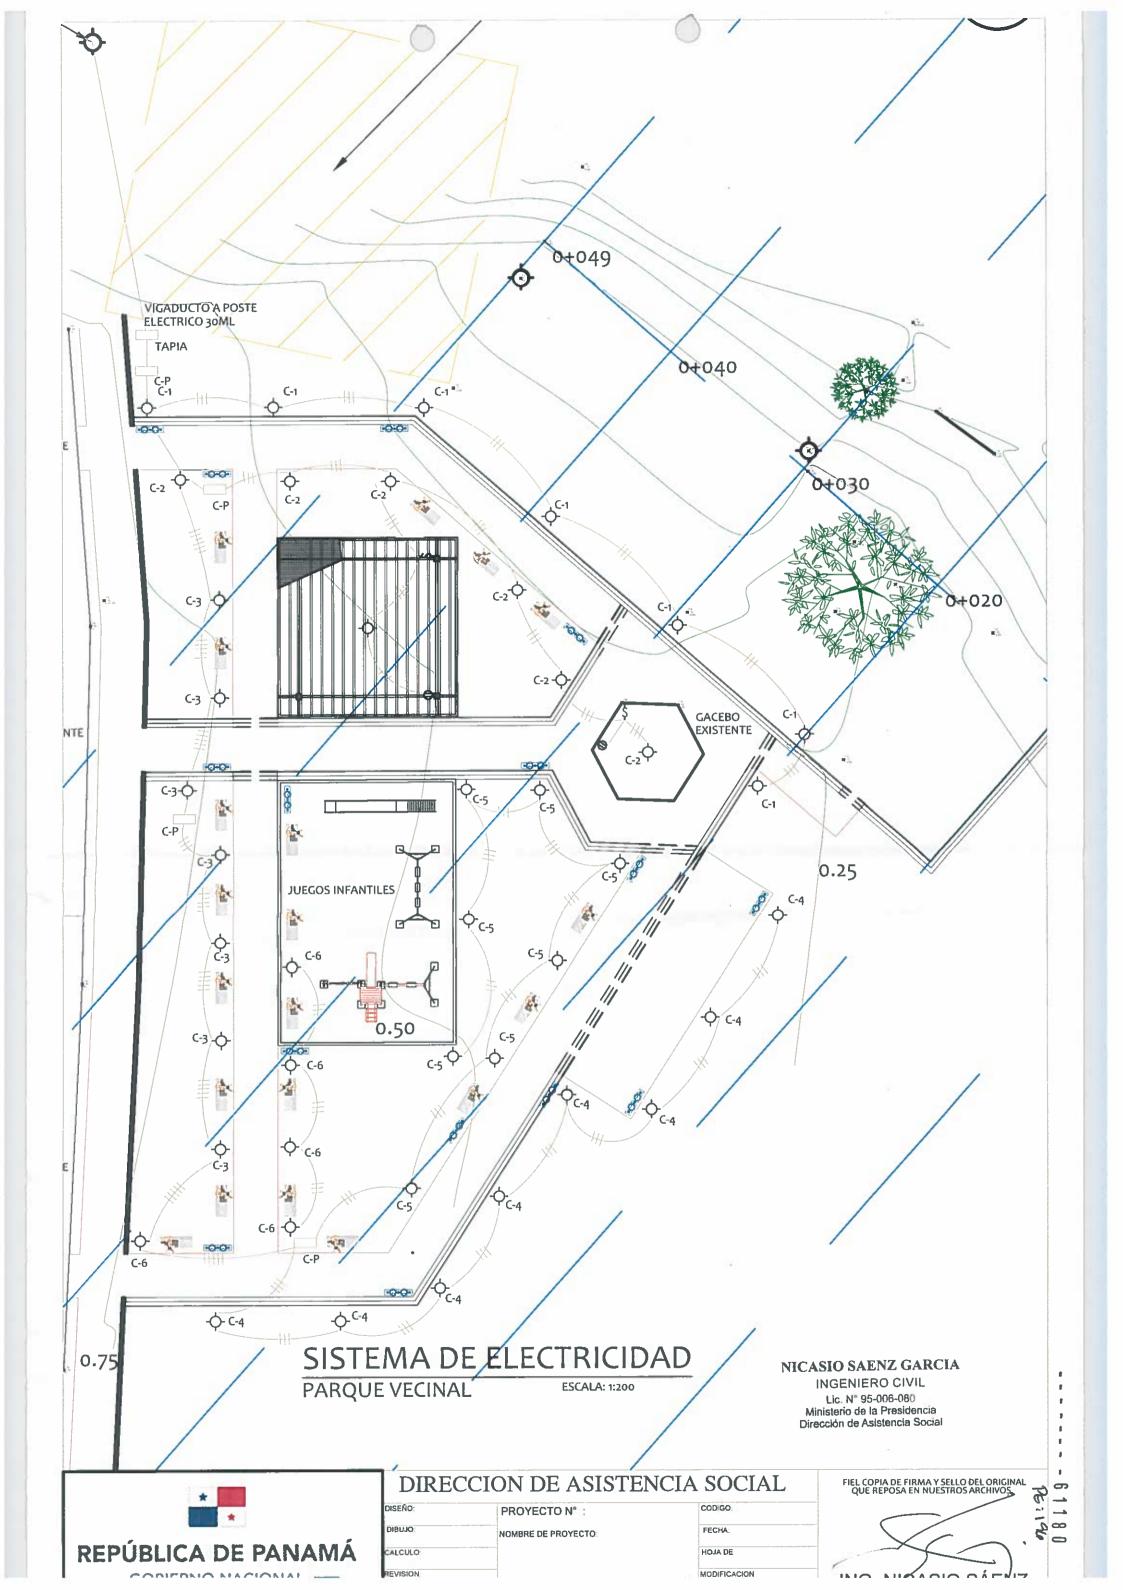

FACTOR DE DEMANDA KVA DE DISEÑO SISTEMA NUEVO A SOLICITAR PROTECCION PRINCIPAL **AMPERIOS DEMANDADOS X 1.25% KVA DEMANDADOS X 1.25% KVA DEMANDADOS CONDUCTOR Y TUBERIA A TIERRA** CONDUCTOR Y TÜBERIA DE ALIMENTACION RESUMEN GENERAL DE CARGA 120/240 MONOFASICO, 3 HILOS, 60HZ 1C-#8 AWG C.U DESNUDO TUB 1/4" 3C #6 THW C.U, 1T - 1-1/2" Ø 0.80 5.10 4.10 10.0 23.3 60 ΚVA K\A AMP ΚVA AMP. -2P

ı

6

नः अ

NICASIO SAENZ GARCIA INGENIERO CIVIL Lic. Nº 95-006-080

Dirección de Asistencia Sonn Ministerio de la Presidencia

N° DE CIRCUITO= 00

MONTAJE= AEREO/SUBTERRANEO

딩

UBICACION= 4 POLOS PROTECCION AMPS FARO DE LUZ BLANCA 100 W FARO DE LUZ BLANCA 100 W FARO DE LUZ BLANCA 100 W **OBSERVACIONES**

0

18 N 888 HABIL

FARO DE LUZ BLANCA 100 W ARO DE LUZ BLANCA 100 W

INTERRUPTOR PRINCIPAL = 60 AMP/ 2POLOS AMPERIO EN LINEA = 18.70 AMPERIOS

OBSERVACIONES

AMPS POLOS PROTECCION

4

 \times

0

2002

800

TOTAL FASE A 2,120

TOTAL FASE B

2,000

8

700

VOLTAJE DE SERVICIOS=

1 FASE. 3 HILOS,

120/240 VOLTS, 60HZ

CAPACIDAD DE INTERUPTIVA= 10 KVA

PROYECTO: PARQUE FINCA 60

VOLT. AMPS

FASES

VOLT. AMPS

 \Box

Circ. ö

0.0

 \Box

620

5 8

CAPACIDAD DE BARRA= 125AMP

TABLERO=TD

TAMAÑO DE ALIMENTADOR:

3 -1/C # 6 THW, 1-1/C # 8 AWG DESNUDO TUBERIA DE . DE 1 1/2" PVC

CARGA DE DEMANDA: 4.1 KVA FACTOR DE DEMANDA: 0.8

TOTAL VOLTIOS AMPERIOS

4,120 VA

DIRECCION DE ASISTENCIA SOCIAL

DISEÑO:

PROYECTO N°:

NOMBRE DE PROYECTO:

REPÚBLICA DE PANAMÁ GOBIERNO NACIONAL -

HOJA DE FECHA:

MODIFICACION

FIEL COPIA DE FIRMA Y SELLO DEL ORIGINAL QUE REPOSA EN NUESTROS ARCHIVOS.

ING. NICASIO SÁENZ SECCION DE EVALUACIÓN - PLANOS Y ESPECIFICACIO

NOTAS GENERALES DE ELECTRICIDAD

- 1- LA INSTALACIÓN ELÉCTRICA DEBERÁ AJUSTARSE A LOS REGLAMENTOS VIGENTES DEL MUNICIPIO, OFICINA DE SEGURIDAD DEL CUERPO DE BOMBEROS Y EL CÓDIGO ELÉCTRICO VIGENTE: NEC (VERSIÓN DE 1899).
- 2— CUALQUIER CAMBIO EN LA OBRA, DISEÑO, CÁLCULO ELECTRICO, REUBICACIÓN DE ELEMENTOS O ELMINACIÓN DE SISTEMAS ELÉCTRICOS EXISTENTES, SERÁ PREVIAMENTE CONSULTADO POR ESCRITO A LA DIRECCIÓN NACIONAL DE INGENIERÍA Y ARQUITECTURA. DE NO HACERSE SE EXIMIRÁ DE TODA RESPONSABILIDAD AL MEDUCA EN EL DISEÑO.
- 3— TODOS LOS ACCESORIOS ELÉCTRICOS DE PROTECCIÓN COMO PANELES DE DISTRIBUCIÓN, INTERRUPTORES TERMOMÁGNETICOS O MANUALES, CAJAS DE MEDIDORES, BREAKERS Y FUSIBLES DEBERÁN SER DE MANUFACTURA AMÉRICANA O SIMILAR EN CALIDAD Y PRECIO.
- TODOS LOS TABLEROS DE CIRCUITOS SERÁN DE TIPO INTERIOR Y MONTAJE EMBUTIDOS SI NO SE INDICA LO
- 5— NO SE PERMITIRÁ EL USO DE MAS DE DOS TUBERÍAS ENTRANDO A UNA CAJILLA DE UTILIDAD.
- 6- TODO DISPOSITIVO, CAJA , CONECTOR, TABLERO DE CIRCUITOS, INTERRUPTOR PRINCIPAL, TABLERO DE DISTRIBUCIÓN, ETC. UBICADO AL EXTERIOR DE EL EDIFICIO SERÁ APROBADO CONTRA INTEMPERIE NEMA 3R 55.

0 T

3L/C#6THWN
1C#8 AWG DESN_
1T= 1 }" # PVC

(3)

HACIA POSTE ELECTRICO EXISTENTE

I.P.

VIGADUCTO NUEVO

12 CIRCUITOS BARRA DE 125 AMP

3L/C#STHWN
1C#B AWG DESN1T= 1 ½" # PVC

- 7— TODAS LAS LUMINARIAS 2'X4' INSTALADAS EN EL CIELO RASO SERÁN CONECTADAS A UNA CAJA INDEPENDIENTE ESTRICTAMENTE CON TUBERÍA FLEXIBLE.
- 9- LOS ALAMBRES QUE NO SE MARQUEN EN LA PLANTA DE ELECTRICIDAD SERÁN N'12 THHN EN TUBERÍAS DE 8- EL CALIBRE DEL CABLE QUE SE UTILIZARÁ EN LA DISTRIBUCIÓN INTERNA NO PODRÁ SER MENOR AL N'12 TIHN
- 10- SE USARÁ TUBERIA TIPO PYC Y DEBERÁ INTRODUCIRSE UN ALAMBRE PARA LA CONTINUIDAD DE TIERRA CALIBRE N'12 AWG DESNUDO Y DEBERÁ CUMPLIRSE CON EL ARTÍCULO 250 DE LA J.T.I.
- ODAS LAS CAJILLAS UTILIZADAS EN LA INSTALACIÓN SERÁ DEL TIPO METÁLICA Y PINTADAS CONTRA LA CURROSIÓN CON PINTURA MINIO ROJO. TODOS LOS TOMACORRIENTES SERÁN POLARIZADOS Y DEBERÁ SER CONECTADOS AL ALAMBRE DE TIERRA.
- 13— LOS TABLEROS DE DISTRIBUCIÓN Y DE CIRCUITOS DEBERÁN TENER UNA REGLETA PARA NEUTRAL Y OTRA PARA LOS CABLES DESNUDOS INDEPENDIENTES, SE DEBERÁN ELIMINAR LOS PUENTES HECHOS DE FÁBRICA. SOLO SE PERMITIRÁ LA UNIÓN DEL CABLE DESNUDO Y EL CABLE NEUTRAL EN EL TERMINAL DE NEUTRO DEL INTERRUPTOR
- 14- PARA LA UNIÓN O EMPALME DE CABLES N'12 Y N'10 AWG SE USARÁN CONECTORES TIPO "WRE NUTS", PARA ESTOS CALIBRES NO SERÁ PERMITIDO EL USO DE EMPALMES ENTORCHADOS (TIPO "RABO DE RATÓN" O CUALQUIER OTRO TIPO) CUBIERTOS DE CINTA AISLANTE.
- 15— TODOS LOS TABLEROS DE DISTRIBUCIÓN O DE CIRCUITOS DEBERÁN LLEVAR UN DIRECTORIO O LISTADO CLARAMENTE VISIBLE QUE INDIQUE LOS CIRCUITOS RAMALES.
- 16— SE UTILIZARÁ CONDUCTORES DE ALLIMINIO (AL) O COBRE (Cu) DONDE SEA REQUERIDO
- 17- EL AISLAMIENTO PARA TODOS LOS CONDUCTORES DE COBRE SERÁ THHN Y PARA LOS DE ALUMINIO DEBERÁ CUMPUR CON LA NORMA AA 8030 Y SERÁ XHHW-2 APROBADO POR LA "UL".
- 18- SE DEBERÁ COLOCAR PENETROX EN LOS FILAMENTOS DE LOS ALIMENTADORES. PARA ENTAR EL MOHO QUE SE CREA POR EL AMBIENTE, EL CUAL PRODUCIRÁ UN FALSO CONTACTO EN LOS TERMINALES.
- 19- PARA EL MANTENIMIENTO SE REQUIERE QUE TODOS LOS ALIMENTADORES DE LOS TABLEROS SE AJUSTEN O TORQUEN CADA 6 MESES PARA ENTAR FALSO CONTACTO EN LOS CONDUCTORES.
- E DEBE CORTAR LA PARED PARA EMBUTIR LA TUBERÍA BAJANTE DE LA LUMINARIA AL INTERRUPTOR, DE TOMA COMMIENTE A TOMA CORRIENTE, ETC. 21— SE INCLUIRÁ RESANAR, REPELLAR Y PINTAR TODAS LAS ESTRUCTURAS AFECTADAS (PISOS, PAREDES, ETC.) EN EL ÁREA A REPARAR ASI COMO EN AQUELLAS QUE SUFRAN DAÑOS DURANTE LA EJECUCIÓN DEL TRABAJO.
- 22— SE DEBERÁ SOMETER A LA INSPECCIÓN PARA SU APROBACIÓN MUESTRAS O CATÁLOGOS DE TODOS LOS EQUIPOS ELECTRICOS Y AIRE ACONDICIONADO SELECCIONADOS ANTES DE SER INSTALADOS.

DISYUNTORES INSTALAC. DE ESPACIO PARA

Φ

Φ

SN

AL FRONTAL DEL

Φ

4


CUARDADA
EN EL TABLERO

TABLERO ELECTRICO

- 23— LA CODIFICACIÓN DE COLORES QUE DEBERÁ SEGUIR LA INSTALACIÓN DE LOS CONDUCTORES ELÉCTRICOS, SERÁ DE LA SIGUIENTE FORMA: LINEAS CALIENTES, FASE A (NEGRO), FASE B (ROJO), FASE C (AZUL), NEUTRAL (BLANCO), TIERRA (DESNUDO Ó VERDE), REGRESOS (AMARILLO O ANARANJADO).
- 24— EL SISTEMA ELÉCTRICO SERÁ BALANCEADO DENTRO DE UN RANGO DE MENOS DEL 10% DE LA CORRIENTE ENTRE FASES.
- 25— TODO MATERIAL REMONDO Y QUE A JUICIO DEL INSPECTOR ESTE EN BUENAS CONDICIONES, SERÁ DEPÓSITADO EN UN SITIO SEGURO Y PUESTO A DISPOSICIÓN DE LA REGIONAL DE MANTENIMIENTO DEL ÁREA. EL MATERIAL DE DESECHO DEBERÁ SER RETIRADO DE LOS PREDIOS DE LA ESCUELA Y DEPÓSITADO EN SITIOS APROBADOS POR LAS AUTORIDADES MUNICIPALES Y/O EL DIMA A COSTO DEL CONTRATISTA.

REPUBLICA DE PANAMA

GOBIERNO NACIONAL ---

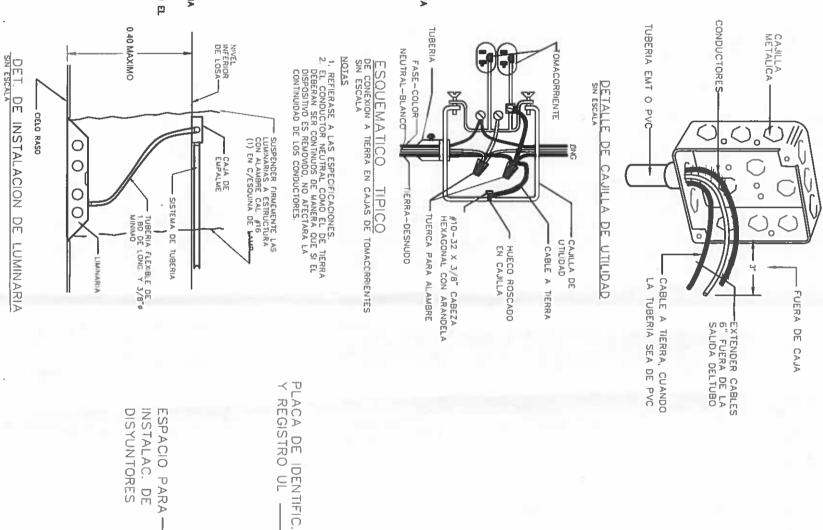

POZO DE
INSPECCION
DE 8" X 8" X 6"
DE PROFUNDIDAD
CON TAPA
REMOVIBLE

Φ

TABL-G

Φ

ASIGNACION DE CADA CIRCUITO

DOS LLAVES CERRADURA + DIRECTORIO DE

NOMBRE

TABLERO

1-1/C #B AWG DESNUDO

DIAGRAMA UNIFILAR
SIN ESCALA

Lic. N° 95-006-09 Ministerio de la Presidentala Dirección de Asistencia Sacia

NICASIO SAENZ GARCIA

INGENIERO CIVII



REVISION: CALCULO: NOMBRE DE PROYECTO: RECCION DE PROYECTO N° ISTENCIA SOCIA

FIEL COPIA DE FIRMA Y SELLO DEL ORIGINAL QUE REPOSA EN NUESTROS ABCHIVOS.

ING. MÍCASIO SÁENZ SECCION DE EVALUACIÓN - PLANOS Y ESPECIFICACIO